

CARIMBOS:

REPRESENTANTE LEGAL: LUIZ PEDRO DE ARAÚJO
SUPERINTENDENTE - MAT. Nº 0347068

AUTOR: SILENO CIRNE TRINDADE
ARQUITETO E URBANISTA - CAU Nº A24329-9

RESPONSÁVEL PELA OBRA



UNIVERSIDADE FEDERAL DO RIO GRANDE DO NORTE
SUPERINTENDÊNCIA DE INFRAESTRUTURA



SUPERINTENDENTE

PROF. LUIZ PEDRO DE ARAÚJO

MATRÍCULA N.º.

347088

AUTOR DO PROJETO

SILENO CIRNE TRINDADE

AU N°:

24329-9

PROJETO

PROJETO ARQUITETÔNICO

LOCAL

CAMPUS CENTRAL DA UFRN - ZONA 03 - AV. SEN. SALGADO FILHO, 3000 - 59078-970 - NATAL - RN

CBBA

NÚCLEO EM ENERGIAS RENOVÁVEIS

ASSISTO

PLANTA DE SITUAÇÃO e PLANTA DE LOCAÇÃO

AROUND

ARQ-NÚCLEO EM ENERGIAS RENOVÁVEIS-2017-V20.dwg

PROCESSO SIPAC N°
23077 079101/2016-91

23077.079101/2016-91
DATA

	REQUISIÇÃO SIPAC Nº
--	---------------------

ESCALA(S)

ART N°	
--------	--

DIGITALIZAÇÃO

	PRANCHA Nº
--	------------



[illegible]

RANCHA Nº

24

OUTUBRO/2017	1/2000 e 1/125	JESSÉ / MARIA CLARA
OBSERVAÇÕES		
DÚVIDAS SOBRE O PROJETO: CONTATE Q(A) AUTOR(A) - INFRAUFURN - TEL.: (84) 3342-2399		
DIREITOS AUTORAIS RESERVADOS - PROIBIDA QUALQUER MODIFICAÇÃO OU REPRODUÇÃO NO TUDO OU EM PARTE, SEM PRÉVIO CONSENTIMENTO DO AUTOR, DE ACORDO COM A LEI FEDERAL 9.610/98		

01 / 11

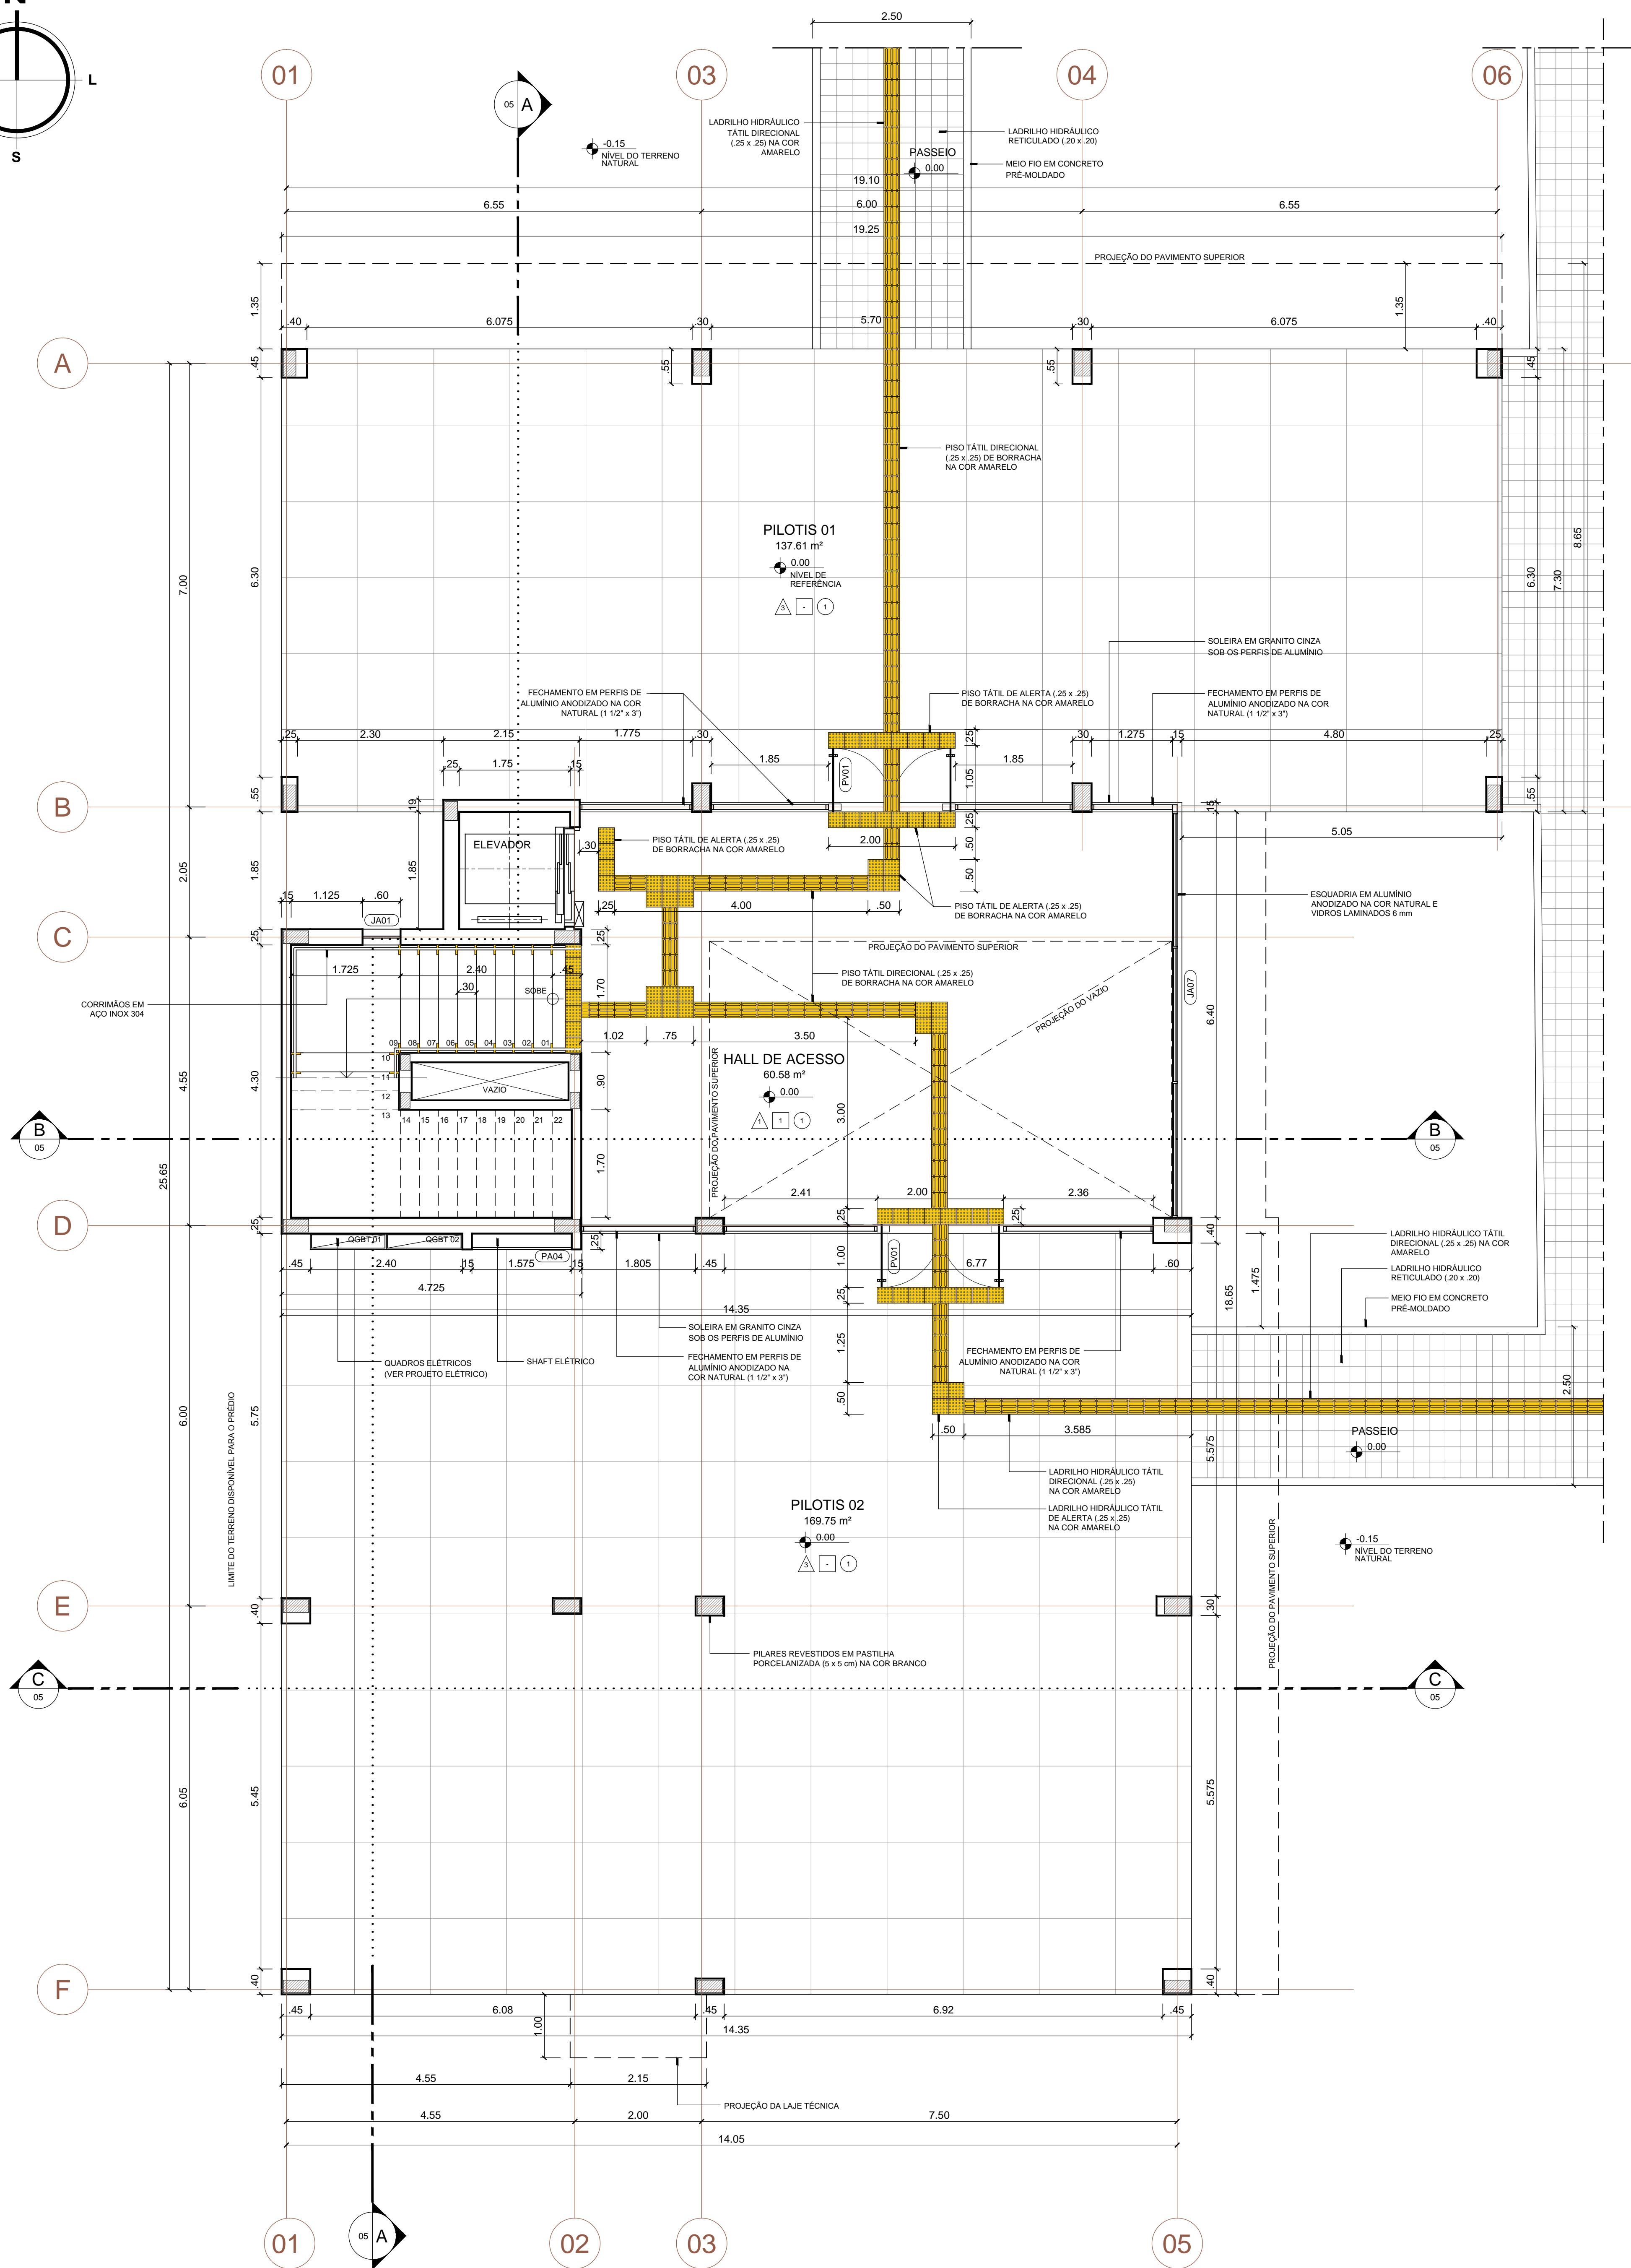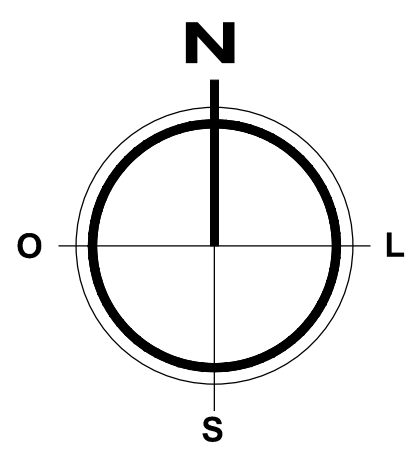

PLANTA BAIXA - TÉRREO
ESCALA 1/50

QUADRO DE ESQUADRIAS

CÓDIGO	DESCRIÇÃO	DIMENSÕES	QUANT.
PM01	Porta de giro, em madeira sarrafeada, revestida com laminado melamínico de alta pressão na cor branco, incluindo borracha de amortecimento e vedação na cor cinza. Caixa e alisares em jateado, pintados em esmalte sintético semibrilho na cor cinza médio. Bandeira com vidro fixo 4 mm incolor. Ferragens e dobradiças em aço inox.	.90 x 2.75 (.65") ("Bandeira)	10
PM02	Porta de giro, em madeira sarrafeada, revestida com laminado melamínico de alta pressão na cor branco, incluindo borracha de amortecimento e vedação na cor cinza. Caixa (10 cm) p/ assentamento em parede de Drywall e alisares em jateado, pintados em esmalte sintético semibrilho na cor cinza médio. Ferragens e dobradiças em aço inox.	.90 x 2.75 (.65") ("Bandeira)	04
PM03	Porta de giro, em madeira sarrafeada, revestida com laminado melamínico de alta pressão na cor branco, incluindo borracha de amortecimento e vedação na cor cinza. Caixa (10 cm) p/ assentamento em parede de Drywall e alisares em jateado, pintados em esmalte sintético semibrilho na cor cinza médio. Ferragens e dobradiças em aço inox.	.90 x 2.75 (.65") ("Bandeira)	06
PM04	Porta de correr, em madeira sarrafeada, revestida com laminado melamínico de alta pressão na cor branco e chapa de aço inox 0.8 mm na parte inferior, barra de aço inox Ø 1 1/2", caixa e alisares em jateado, pintados em esmalte sintético semibrilho na cor cinza médio. Ferragens e dobradiças em aço inox.	.90 x 2.75 (.65") ("Bandeira)	04
PM05	Porta dupla de giro, em madeira sarrafeada, revestida com laminado melamínico de alta pressão na cor branco, incluindo borracha de amortecimento e vedação na cor cinza. Caixa (10 cm) p/ assentamento em parede de Drywall e alisares em jateado, pintados em esmalte sintético semibrilho na cor cinza médio. Ferragens e dobradiças em aço inox.	1.80 x 2.75 (.65") ("Bandeira)	03
JM01	Janela em vidros incolores 4 mm, fixos, do tipo "boca de lobo". Caixa em jateado, pintada em esmalte sintético semibrilho na cor cinza médio.	1.50 x .65 / 2.10	04
PA01	Porta de giro, em alumínio anodizado na cor natural com venezianas e targeta "Invisopass" em aço inox.	.80 x 1.60 / .20	06
PA02	Porta de giro, em alumínio anodizado com venezianas fixas (perfis VZ-004 - Alcoa), conjunto magnético e fechadura em aço inox.	.90 x 2.00	01
PA03	Porta em folha tripla, de giro, em alumínio anodizado com venezianas fixas (perfis VZ-004 - Alcoa) e vidros incolores de 6 mm. Bandeira em alumínio anodizado e vidros incolores de 4 mm. Ferragens e dobradiças em aço inox.	1.60 x 2.75 (.65") ("Bandeira)	03
PA04	Porta em folha dupla, de giro, em alumínio anodizado com venezianas fixas (perfis VZ-004 - Alcoa). Ferragens e dobradiças em aço inox.	1.57 x 2.00 / .10	01
PA05	Porta em folha tripla, de giro, em alumínio anodizado com venezianas fixas (perfis VZ-004 - Alcoa). Ferragens e dobradiças em aço inox.	1.85 x 2.00 / .10	03
PA06	Porta em folha tripla, de giro, em alumínio anodizado com venezianas fixas (perfis VZ-004 - Alcoa). Ferragens e dobradiças em aço inox.	2.40 x 2.00 / .10	03
PA07	Porta de giro, em alumínio anodizado com venezianas fixas (perfis VZ-004 - Alcoa). Ferragens e dobradiças em aço inox.	2.00 x .27 / .10	04
PV01	Porta de giro, em vidro temperado incolor 10 mm, com molas de piso e puxadores em aço inox.	2.00 x 3.07	02
JA01	Janela com folhas tipo "max-air", em alumínio anodizado na cor natural e vidros incolores 4 mm.	.60 x 1.85 / .90	03
JA02	Janela com folhas de correr, em alumínio anodizado na cor natural e vidros incolores 4 mm.	2.10 x .65 / 2.10	13
JA03	Janela com folhas de correr, em alumínio anodizado na cor natural e vidros incolores 4 mm.	2.40 x 1.85 / .90	02
JA04	Janela com folhas de correr, em alumínio anodizado na cor natural e vidros incolores 4 mm.	5.40 x 1.85 / .90	06
JA05	Janela com folhas de correr, em alumínio anodizado na cor natural e vidros incolores 4 mm.	5.87 x 1.85 / .90	04
JA06	Janela com folhas de correr, em alumínio anodizado na cor natural e vidros incolores 4 mm.	6.90 x 1.85 / .90	03
JA07	Janela em alumínio anodizado na cor natural e vidros laminados 6 mm tipo "boca de lobo".	6.40 x 3.00 / .065	03

MEMÓRIA DE CÁLCULO

- Área construída Pav^o Térreo _____ 402,48 m²
- Área construída 2^o Pav^o _____ 365,01 m²
- Área construída 3^o Pav^o _____ 365,01 m²
- Área construída Pav^o Cobertura _____ 81,99 m²
- ÁREA CONSTRUIDA TOTAL _____ 1.214,49 m²

ESPECIFICAÇÕES DE MATERIAIS

PISO

- Piso de alta resistência tipo granilite na cor cinza claro (granos 0 e 1 e cimento na cor natural), espessura de 15 mm, com polimento em cera, juntas de PVC de 27 mm a cada 1,00 m e rodapé com 6 cm. (PS.ED.01)
- Piso em porcelanato técnico com acabamento lateral retificado, dimensão de 62,5 x 62,5 cm e espessura de 9,5 mm, na cor cinza (Ref. Granit Panna - Elizabeth), aplicado com rejunte epóxi de 2 mm de espessura na cor cinza e rodapé com 6 cm. (PS.ED.08)
- Piso de alta resistência tipo granilite na cor cinza claro (granos 0 e 1 e cimento na cor natural), espessura de 15 mm, juntas de PVC de 27 mm a cada 1,00 m sobre manta asfáltica. (PS.ED.01)
- Piso cimentado com juntas de PVC.

PAREDE

- Pintura em tinta acrílica superlavável semibrilho, antimanchas, aplicada sobre massa corrida, na cor branco gelo. (PT.IN.03)
- Revestimento em porcelanato esmaltado com acabamento lateral retificado, dimensão de 50x50 cm e espessura de 8,7 mm, na cor branco (Ref. Isea White HD - Elizabeth), aplicado com rejunte epóxi de 2 mm de espessura na cor cinza (RV.IN.04), aplicado até 2,00 m (4 faixas), rodameio de granito cinza ocre (10 cm) e complemento em tinta acrílica lavável semibrilho na cor camurça (PT.IN.03).
- Textura acrílica de rolo sobre selador acrílico na cor branco gelo. (PT.EX.01)

TETO

- Forro estruturado contínuo em placas de gesso acartonado, medindo 60 x 120 cm e espessura 12,5 mm, acabamento com tabica (perfil de alumínio), pintado em tinta acrílica lavável fosca aplicada sobre massa corrida, na cor branco neve. (FR.GA.01) e (PT.IN.01)
- Forro removível em painéis rígidos de la de vidro, medindo 125 x 62,5 cm e espessura 25 mm, revestidos na face aparente em PVC microperfurado (ref. Boreal - Isover). (FRLV.01)
- Pintura em tinta acrílica lavável fosca aplicada sobre reboco, na cor branco neve.

CARIMBOS:

REPRESENTANTE LEGAL: LUIZ PEDRO DE ARAÚJO
SUPERINTENDENTE - MAT. Nº 034708

AUTOR: SILENO CIRNE TRINDADE
ARQUITETO E URBANISTA - CAU Nº A24329-9

RESPONSÁVEL PELA OBRA



UNIVERSIDADE FEDERAL DO RIO GRANDE DO NORTE
SUPERINTENDÊNCIA DE INFRAESTRUTURA



SUPERINTENDENTE
PROF. LUIZ PEDRO DE ARAÚJO

MATRÍCULA Nº:
0347088

AUTOR DO PROJETO
SILENO CIRNE TRINDADE

CAU Nº:
A24329-9

PROJETO
PROJETO ARQUITETÔNICO

LOCAL

CAMPUS CENTRAL DA UFRN - ZONA 03 - AV. SEN. SALGADO FILHO, 3000 - 59078-970 - NATAL - RN

OBRA

NÚCLEO EM ENERGIAS RENOVÁVEIS

ASSUNTO

PLANTA DE SITUAÇÃO E PLANTA BAIXA - TÉRREO

ARQUIVO
ARQ-NÚCLEO EM ENERGIAS RENOVÁVEIS-2017-V20.dwg

PROCESSO SPAC Nº
23077.07610/12016-91

REQUISICÃO SPAC Nº

ART Nº

FRANCHA Nº

DATA
OUTUBRO/2017



ESCALA(S)
1/50

DIGITALIZAÇÃO

JESSE / MARIA CLARA

OBSERVAÇÕES
DÚVIDAS SOBRE O PROJETO: CONTATE O(A) AUTOR(A) - INFRAURB-RN - TEL. (84) 3342-2399
DIREITOS AUTORAIS RESERVADOS - PROIBIDA QUALQUER MODIFICAÇÃO OU REPRODUÇÃO NO TODO
OU EM PARTE, SEM PRÉVIO CONSENTIMENTO DO AUTOR, DE ACORDO COM A LEI FEDERAL 9.610/98.

02₁₁

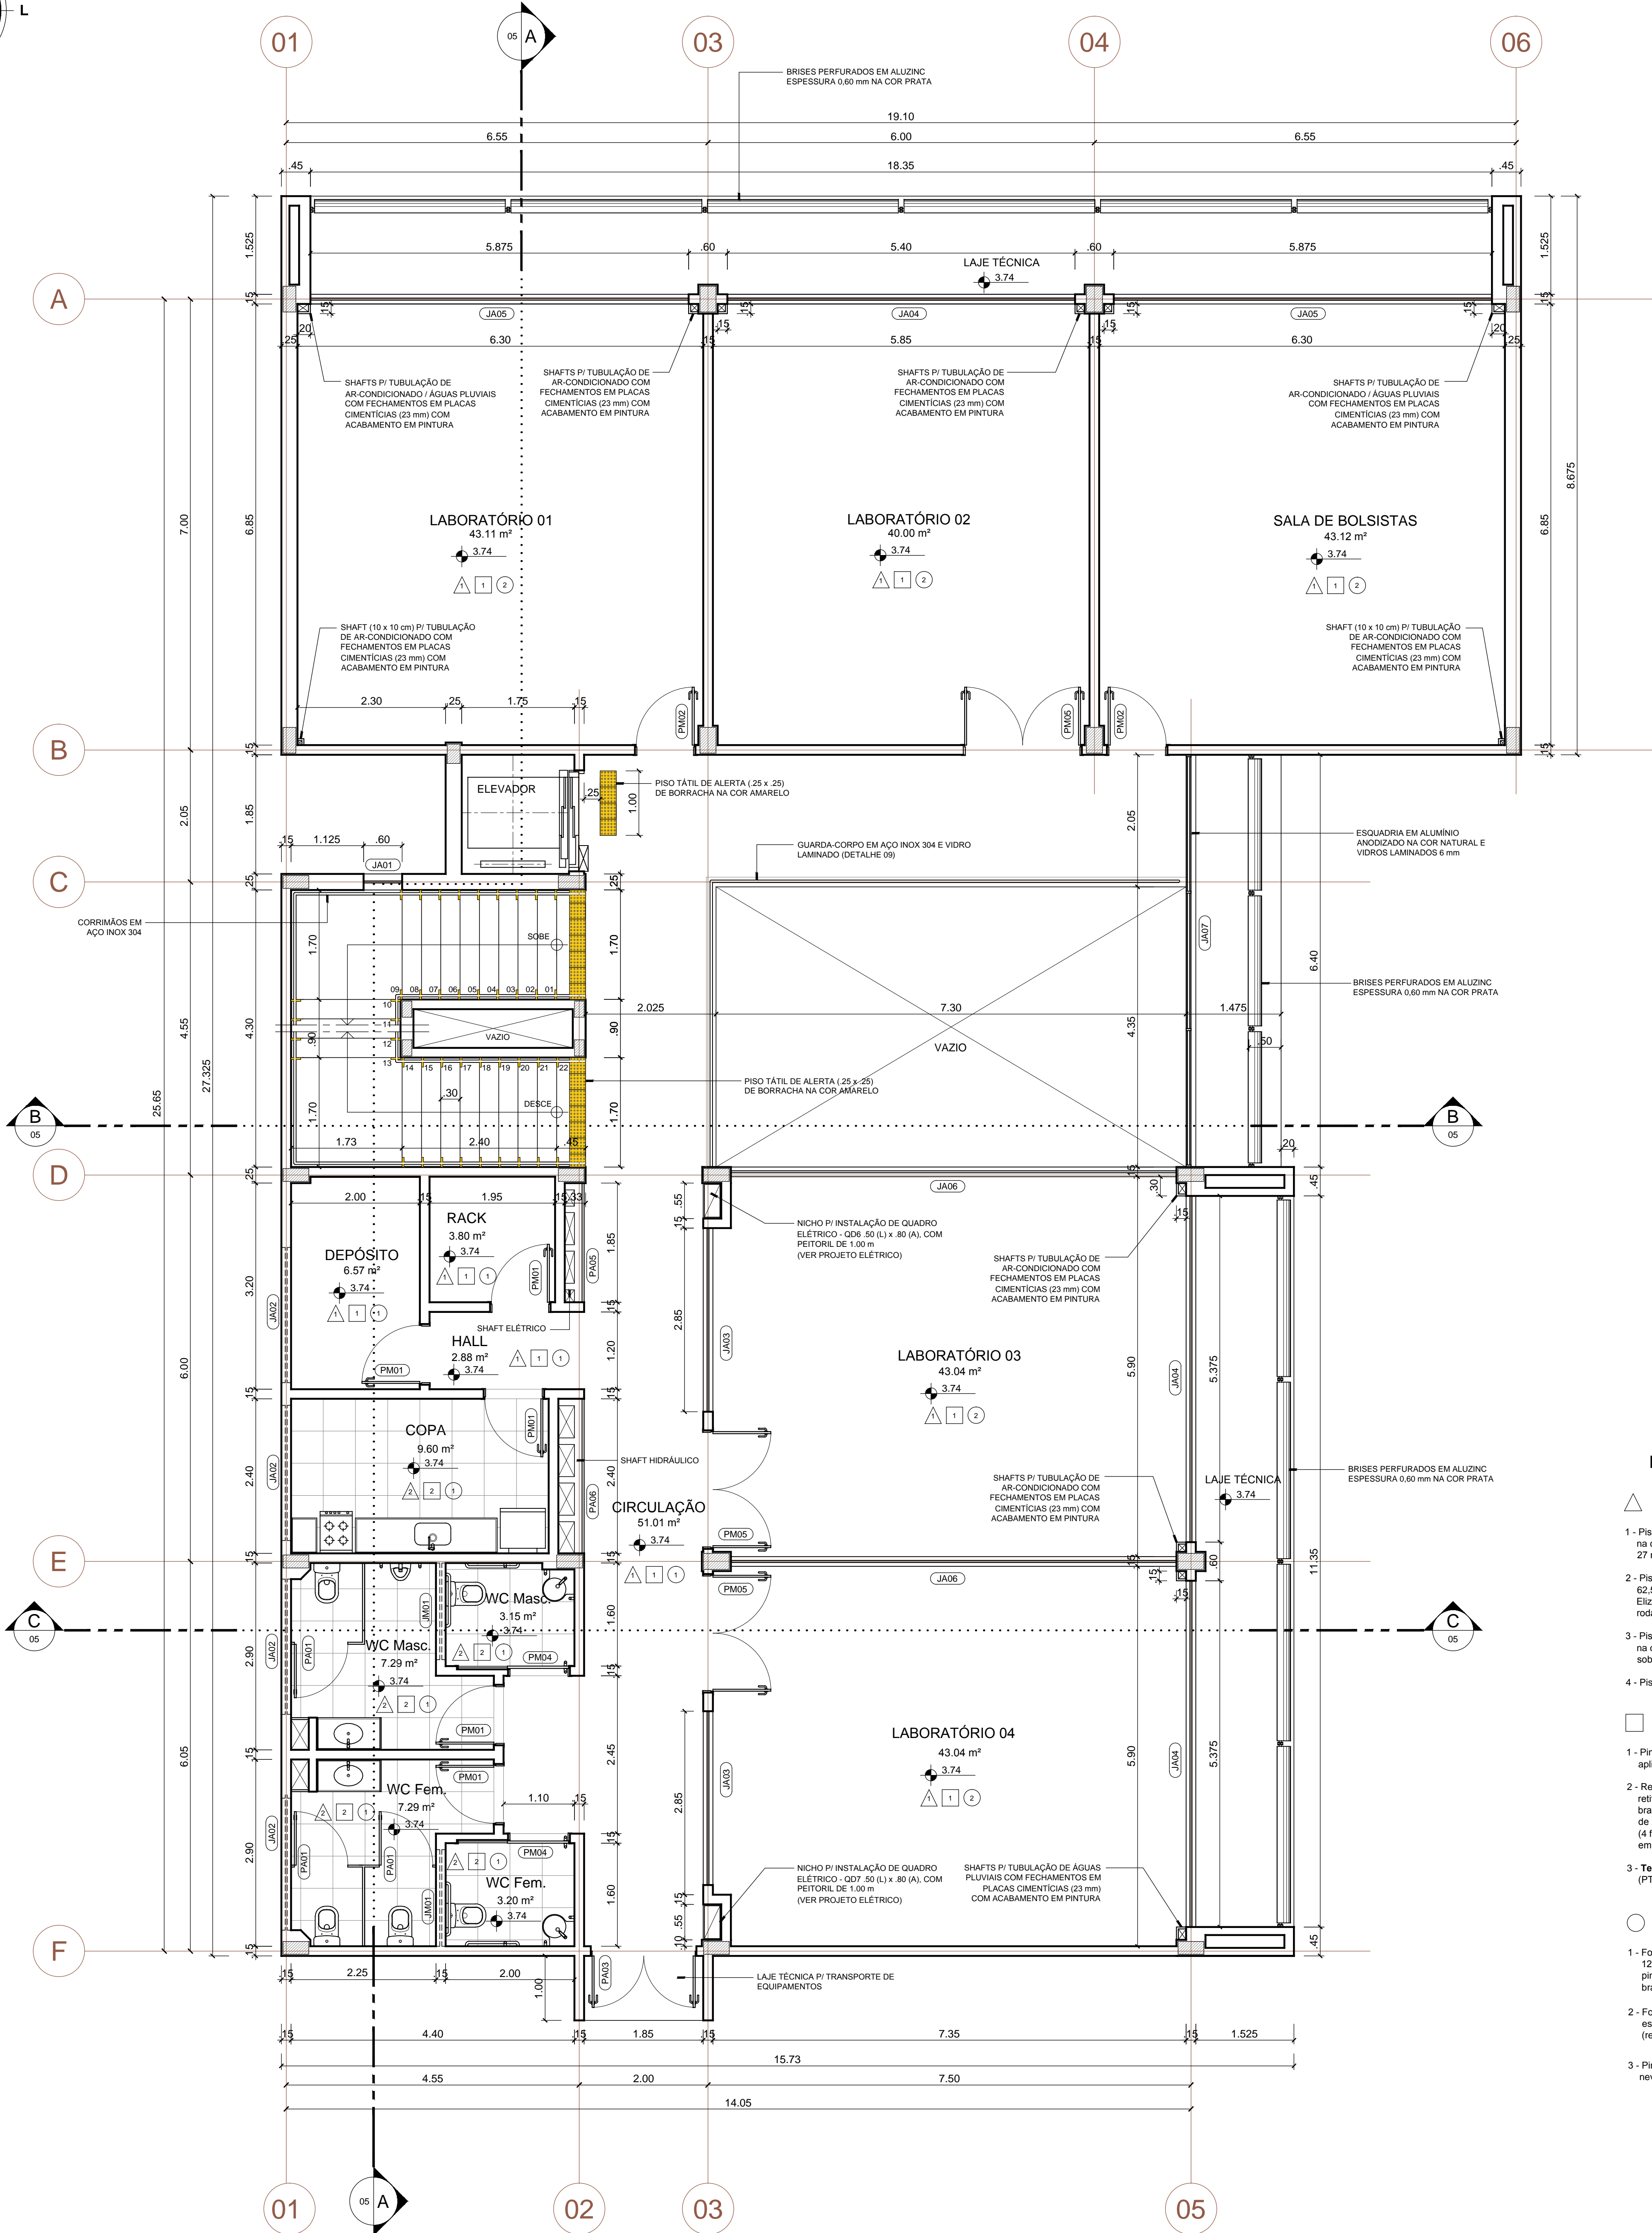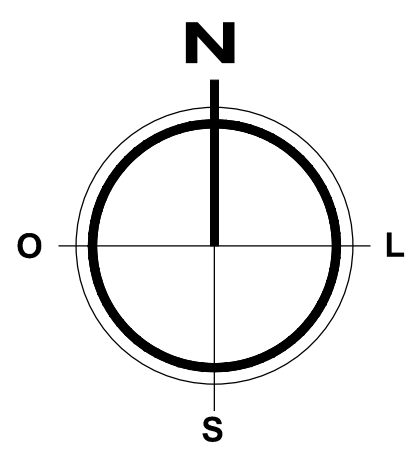

PLANTA BAIXA - 2º PAVTº
ESCALA 1/50

ESPECIFICAÇÕES DE MATERIAIS

PISO

- Piso de alta resistência tipo granilite na cor cinza claro (granos 0 e 1 e cimento na cor natural), espessura de 15 mm, com polimento em cera, juntas de PVC de 27 mm a cada 1,00 m e rodapé com 6 cm. (PS.ED.01)
- Piso em porcelanato técnico com acabamento lateral retificado, dimensão de 62,5 x 62,5 cm e espessura de 9,5 mm, na cor cinza (Ref. Granti Panna - Elizabeth), aplicado com rejunte epóxi de 2 mm de espessura na cor cinza e rodapé com 6 cm. (PS.ED.08)
- Piso de alta resistência tipo granilite na cor cinza claro (granos 0 e 1 e cimento na cor natural), espessura de 15 mm, juntas de PVC de 27 mm a cada 1,00 m sobre manta asfáltica. (PS.ED.01)
- Piso cimentado com juntas de PVC.

PAREDE

- Pintura em tinta acrílica superlavável semibrito, antimanchas, aplicada sobre massa corrida, na cor branco gelo. (PT.IN.03)
- Revestimento em porcelanato esmaltado com acabamento lateral retificado, dimensão de 50x50 cm e espessura de 8,7 mm, na cor branco (Ref. Isea White HD - Elizabeth), aplicado com rejunte epóxi de 2 mm de espessura na cor cinza (RV.IN.04), aplicado até 2,00 m (4 faixas), rodameio de granito cinza ocre (10 cm) e complemento em tinta acrílica lavável semibrito na cor camurça (PT.IN.03).
- **Textura acrílica de rolo sobre selador acrílico na cor branco gelo.** (PT.EX.01)

TETO

- Forro estruturado contínuo em placas de gesso acartonado, medindo 60 x 120 cm e espessura 12,5 mm, acabamento com tabica (perfil de alumínio), pintado em tinta acrílica lavável fosca aplicada sobre massa corrida, na cor branco neve. (FR.GA.01) e (PT.IN.01)
- Forro removível em painéis rígidos de lã de vidro, medindo 125 x 62,5 cm e espessura 25 mm, revestidos na face aparente em PVC microperfurado (ref. Boreal - Isover), (FR.LV.01)
- Pintura em tinta acrílica lavável fosca aplicada sobre reboco, na cor branco neve.

QUADRO DE ESQUADRIAS



CÓDIGO	DESCRIÇÃO	DIMENSÕES	QUANT.
PM01	Porta de giro, em madeira sarrafeada, revestida com laminado melamínico de alta pressão na cor branco, incluindo borracha de amortecimento e vedação na cor cinza. Caixa e alcares em jateado, pintados em esmalte sintético semibrito na cor cinza médio. Bandeira com vidro fixo 4 mm incolor. Ferragens e dobradiças em aço inox.	.90 x 2.75 (.65") ("Bandeira)	10
PM02	Porta de giro, em madeira sarrafeada, revestida com laminado melamínico de alta pressão na cor branco, incluindo borracha de amortecimento e vedação na cor cinza. Caixa (10 cm) p/ assentamento em parede de Drywall e alcares em jateado, pintados em esmalte sintético semibrito na cor cinza médio. Ferragens e dobradiças em aço inox.	.90 x 2.75 (.65") ("Bandeira)	04
PM03	Porta de giro, em madeira sarrafeada, revestida com laminado melamínico de alta pressão na cor branco, incluindo borracha de amortecimento e vedação na cor cinza. Caixa (10 cm) p/ assentamento em parede de Drywall e alcares em jateado, pintados em esmalte sintético semibrito na cor cinza médio. Ferragens e dobradiças em aço inox.	.90 x 2.75 (.65") ("Bandeira)	06
PM04	Porta de correr, em madeira sarrafeada, revestida com laminado melamínico de alta pressão na cor branco e chapa de aço inox 0.8 mm na parte inferior, barra de aço inox Ø 1 1/2", caixa e alcares em jateado, pintados em esmalte sintético semibrito na cor cinza médio. Ferragens e dobradiças em aço inox.	.90 x 2.75 (.65") ("Bandeira)	04
PM05	Porta dupla de giro, em madeira sarrafeada, revestida com laminado melamínico de alta pressão na cor branco, incluindo borracha de amortecimento e vedação na cor cinza. Caixa (10 cm) p/ assentamento em parede de Drywall e alcares em jateado, pintados em esmalte sintético semibrito na cor cinza médio. Ferragens e dobradiças em aço inox.	1.80 x 2.75 (.65") ("Bandeira)	03
JM01	Janela em vidros incolores 4 mm, fixos, do tipo "boca de lobo". Caixa em jateado, pintada em esmalte sintético semibrito na cor cinza médio.	1.50 x 2.10	04
PA01	Porta de giro, em alumínio anodizado na cor natural com venezianas e tarjeta "envelopado" em aço inox.	.80 x 1.60 / .20	06
PA02	Porta de giro, em alumínio anodizado com venezianas fixas (perfis VZ-004 - Alcoa), conjunto magnético e fechadura em aço inox.	.90 x 2.00	01
PA03	Porta em folha tripla, de giro, em alumínio anodizado com venezianas fixas (perfis VZ-004 - Alcoa) e vidros incolores de 6 mm. Bandeira em alumínio anodizado e vidros incolores de 4 mm. Ferragens e dobradiças em aço inox.	1.60 x 2.75 (.65") ("Bandeira)	03
PA04	Porta em folha tripla, de giro, em alumínio anodizado com venezianas fixas (perfis VZ-004 - Alcoa). Ferragens e dobradiças em aço inox.	1.57 x 2.00 / .10	01
PA05	Porta em folha tripla, de giro, em alumínio anodizado com venezianas fixas (perfis VZ-004 - Alcoa). Ferragens e dobradiças em aço inox.	1.85 x 2.00 / .10	03
PA06	Porta em folha tripla, de giro, em alumínio anodizado com venezianas fixas (perfis VZ-004 - Alcoa). Ferragens e dobradiças em aço inox.	2.40 x 2.00 / .10	03
PA07	Porta de giro, em alumínio anodizado com venezianas fixas (perfis VZ-004 - Alcoa). Ferragens e dobradiças em aço inox.	2.00 x 2.7 / .10	04
PV01	Porta de giro, em vidro temperado incolor 10 mm, com molas de piso e puxadores em aço inox.	2.00 x 3.07	02
JA01	Janela com folhas tipo "mas-ai", em alumínio anodizado na cor natural e vidros incolores 4 mm.	.60 x 1.85 / .90	03
JA02	Janela com folhas de correr, em alumínio anodizado na cor natural e vidros incolores 4 mm.	2.10 x .65 / 2.10	13
JA03	Janela com folhas de correr, em alumínio anodizado na cor natural e vidros incolores 4 mm.	2.40 x 1.85 / .90	02
JA04	Janela com folhas de correr, em alumínio anodizado na cor natural e vidros incolores 4 mm.	5.40 x 1.85 / .90	06
JA05	Janela com folhas de correr, em alumínio anodizado na cor natural e vidros incolores 4 mm.	5.87 x 1.85 / .90	04
JA06	Janela com folhas de correr, em alumínio anodizado na cor natural e vidros incolores 4 mm.	6.90 x 1.85 / .90	03
JA07	Janela em alumínio anodizado na cor natural e vidros laminados 6 mm tipo "boca de lobo".	6.40 x 3.00 / .065	03

MEMÓRIA DE CÁLCULO

- Área construída Pavtº Térreo _____ 402,48 m²
- Área construída 2º Pavtº _____ 365,01 m²
- Área construída 3º Pavtº _____ 365,01 m²
- Área construída Pavtº Cobertura _____ 81,99 m²
- ÁREA CONSTRUIDA TOTAL _____ 1.214,49 m²

CARIMBOS:

REPRESENTANTE LEGAL: LUIZ PEDRO DE ARAÚJO SUPERINTENDENTE - INEP - Nº 0347088	AUTOR: SILENO CIRNE TRINDADE ARQUITETO E URBANISTA - CAU Nº A24329-9	RESPONSÁVEL PELA OBRA
	UNIVERSIDADE FEDERAL DO RIO GRANDE DO NORTE SUPERINTENDÊNCIA DE INFRAESTRUTURA	
SUPERINTENDENTE PROF. LUIZ PEDRO DE ARAÚJO	AUTOR DO PROJETO SILENO CIRNE TRINDADE	MATRÍCULA Nº: 0347088 CAU Nº: A24329-9
PROJETO PROJETO ARQUITETÔNICO	LOCAL CAMPUS CENTRAL DA UFRN - ZONA 03 - AV. SEN. SALGADO FILHO, 3000 - 59078-970 - NATAL - RN	OBRA NÚCLEO EM ENERGIAS RENOVÁVEIS
ASSUNTO PLANTA BAIXA - 2º PAVTº	ARQUIVO ARQ-NÚCLEO EM ENERGIAS RENOVÁVEIS-2017-V20.dwg	
PROCESSO SPAC Nº 23077.0781012016-91	REQUISIÇÃO SPAC Nº 1/50	ART Nº JESSE / MARIA CLARA
DATA OUTUBRO/2017	ESCALA(S) 1/50	DIGITALIZAÇÃO JESSE / MARIA CLARA
OBSERVAÇÕES DÚVIDAS SOBRE O PROJETO: CONTATE O(A) AUTOR(A) - INFRAUFRN - TEL. (84) 3342-2399 DIREITOS AUTORAIS RESERVADOS - PROIBIDA QUALQUER MODIFICAÇÃO OU REPRODUÇÃO NO TODO OU EM PARTE, SEM PRÉVIO CONSENTIMENTO DO AUTOR, DE ACORDO COM A LEI FEDERAL Nº 9.610/98.		

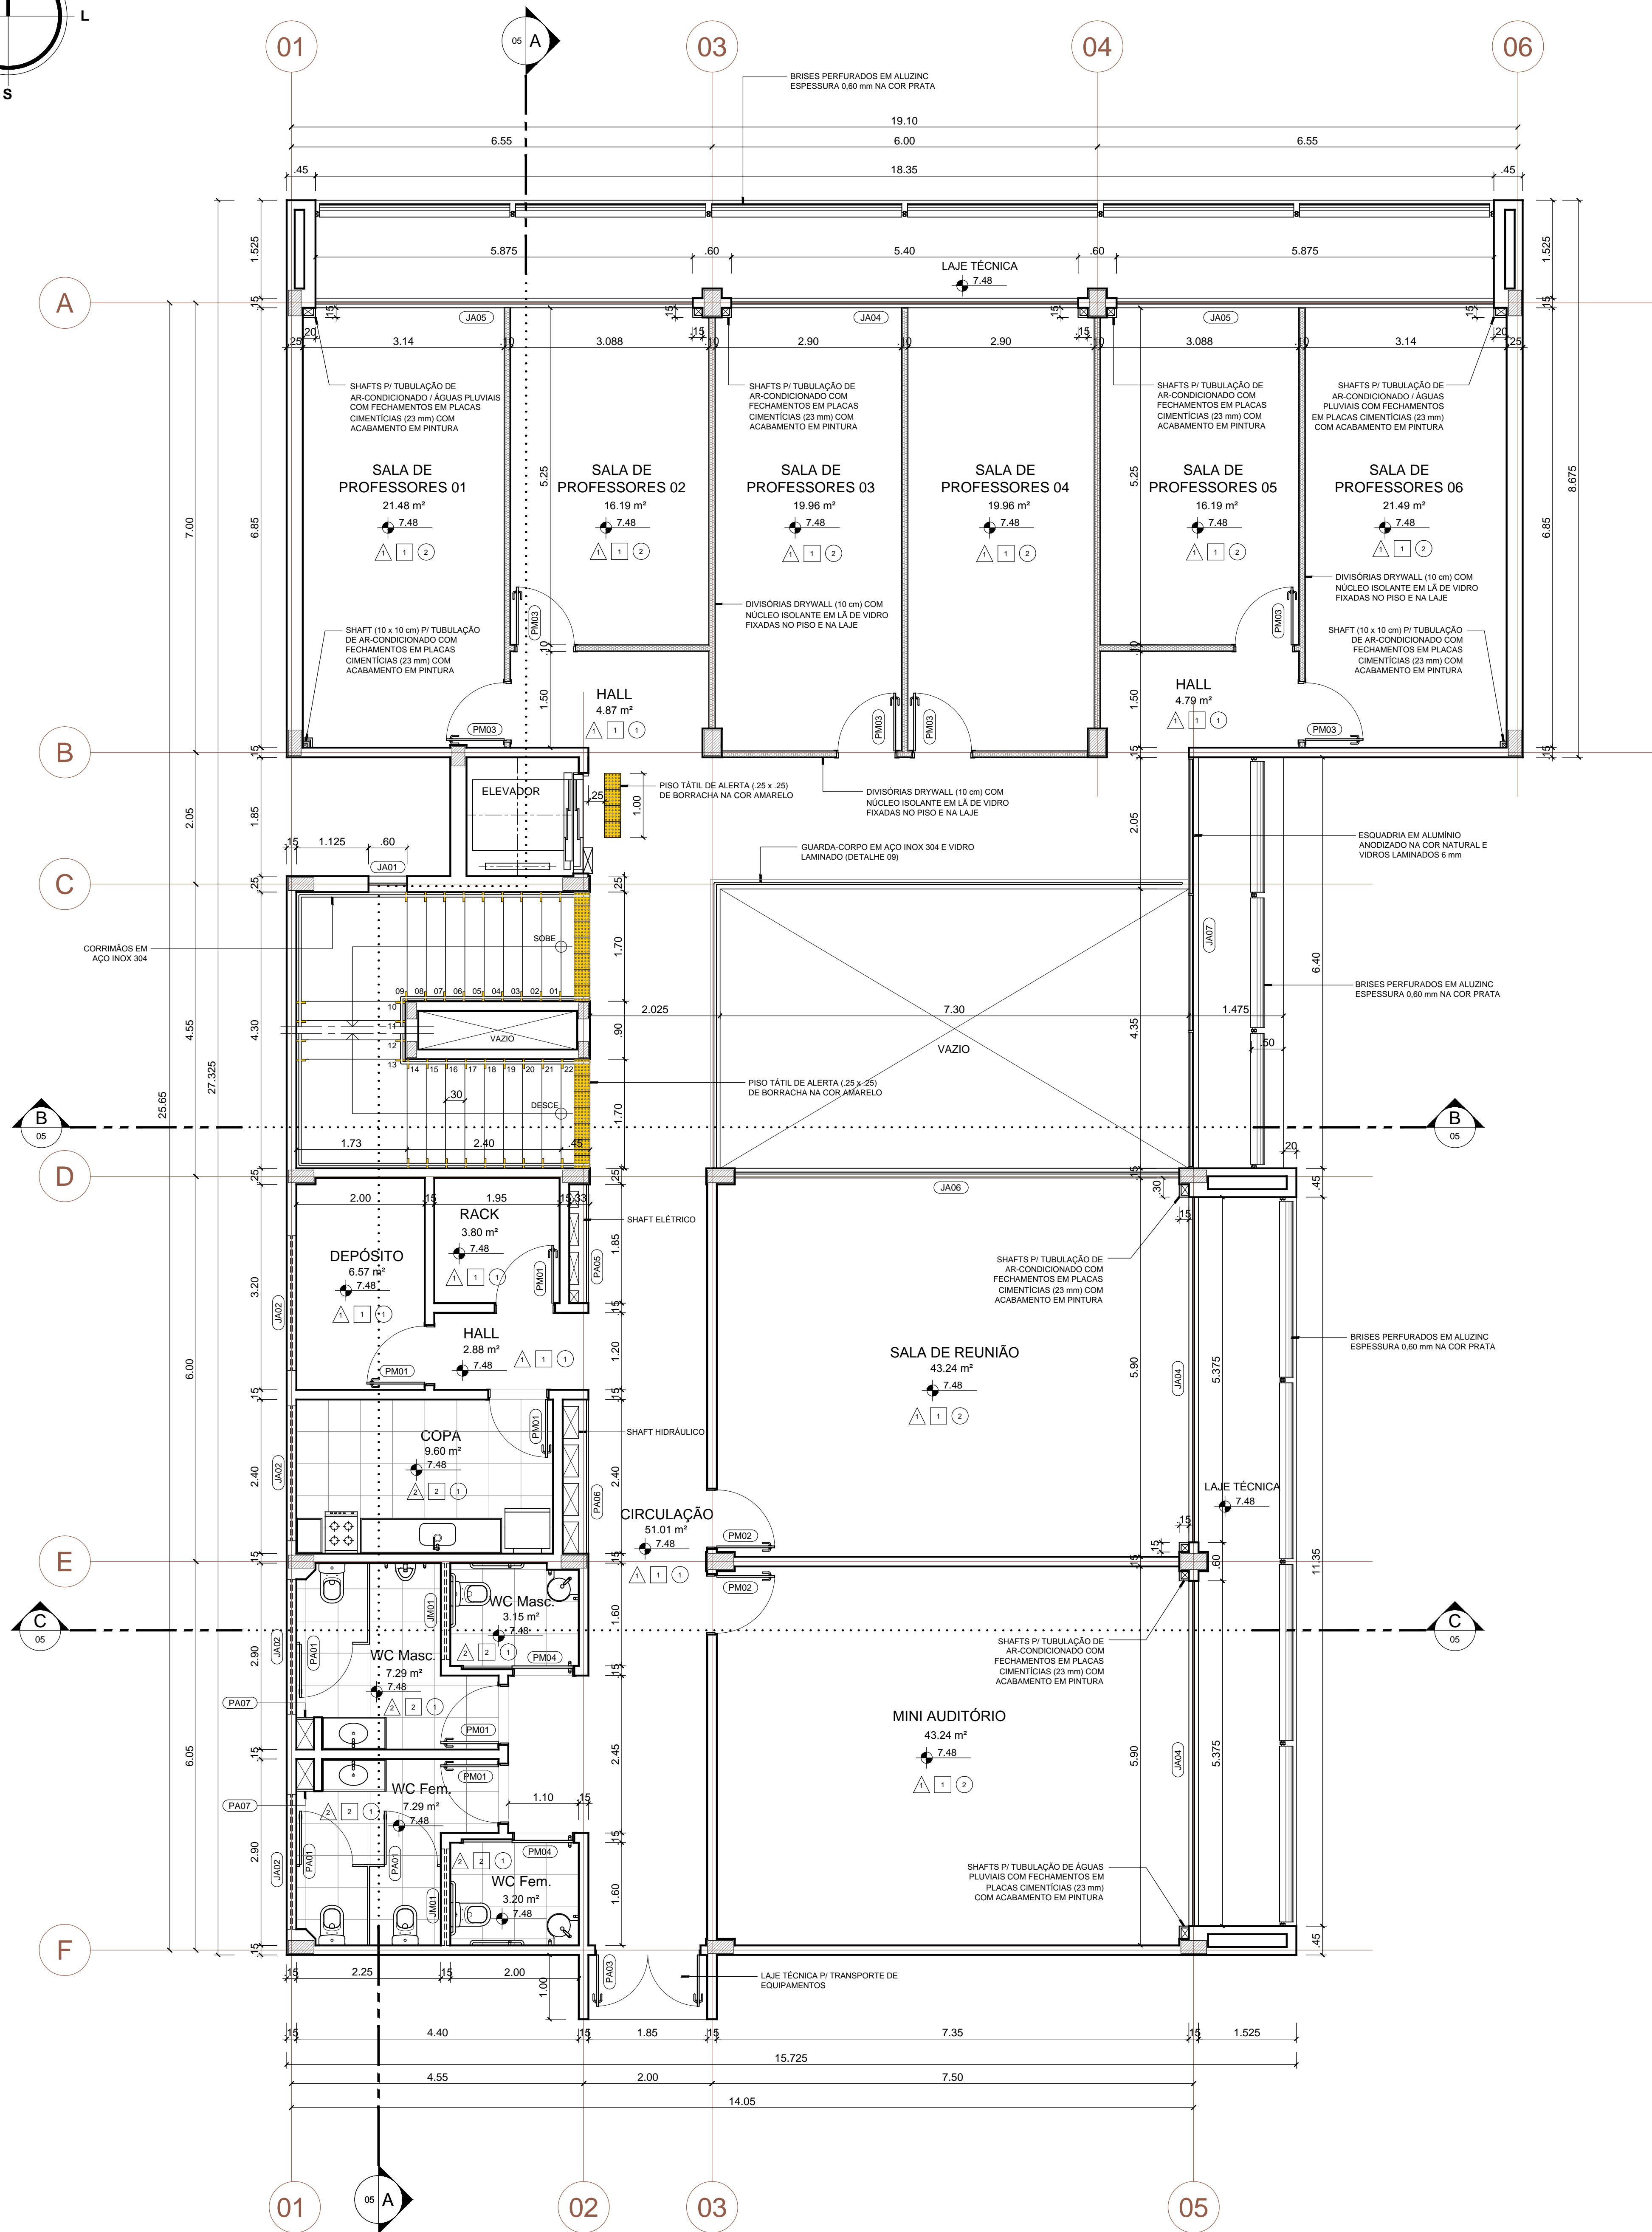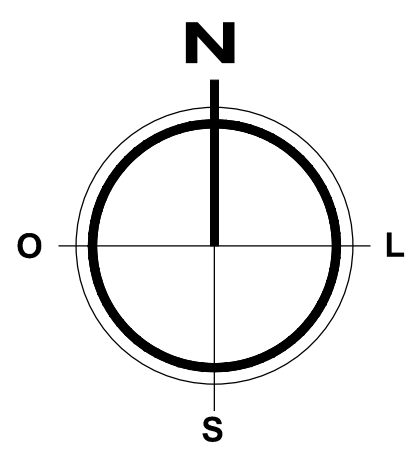

QUADRO DE ESQUADRIAS

CÓDIGO	DESCRIÇÃO	DIMENSÕES	QUANT.
PM01	Porta de giro, em madeira sarrafeada, revestida com laminado metalmínico de alta pressão na cor branco, incluindo borracha de amortecimento e vedação na cor cinza. Caixa e alcares em jacobá, pintados em esmalte sintético semibrilho na cor cinza médio. Bandeira com vidro fixo 4 mm incolor. Ferragens e dobradiças em aço inox.	.90 x 2.75 (.65") ("Bandeira")	10
PM02	Porta de giro, em madeira sarrafeada, revestida com laminado metalmínico de alta pressão na cor branco, incluindo borracha de amortecimento e vedação na cor cinza. Caixa (10 cm) p/ assentamento em parede de Drywall e alcares em jacobá, pintados em esmalte sintético semibrilho na cor cinza médio. Ferragens e dobradiças em aço inox.	.90 x 2.75 (.65") ("Bandeira")	04
PM03	Porta de giro, em madeira sarrafeada, revestida com laminado metalmínico de alta pressão na cor branco, incluindo borracha de amortecimento e vedação na cor cinza. Caixa (10 cm) p/ assentamento em parede de Drywall e alcares em jacobá, pintados em esmalte sintético semibrilho na cor cinza médio. Ferragens e dobradiças em aço inox.	.90 x 2.75 (.65") ("Bandeira")	06
PM04	Porta de correr, em madeira sarrafeada, revestida com laminado metalmínico de alta pressão na cor branco e chapas de aço inox 0.8 mm na parte inferior, barra de aço inox Ø 1.12", caixa e alcares em jacobá, pintados em esmalte sintético semibrilho na cor cinza médio. Ferragens e dobradiças em aço inox.	.90 x 2.75 (.65") ("Bandeira")	04
PM05	Porta dupla de giro, em madeira sarrafeada, revestida com laminado metalmínico de alta pressão na cor branco, incluindo borracha de amortecimento e vedação na cor cinza. Caixa (10 cm) p/ assentamento em parede de Drywall e alcares em jacobá, pintados em esmalte sintético semibrilho na cor cinza médio. Ferragens e dobradiças em aço inox.	1.80 x 2.75 (.65") ("Bandeira")	03
JM01	Janela em vidros incolor 4 mm, fixas, do tipo "boca de lobo". Caixa em jacobá, pintada em esmalte sintético semibrilho na cor cinza médio. Ferragens e dobradiças em aço inox.	1.50 x .65 / 2.10	04
PA01	Porta de giro, em alumínio anodizado na cor natural com venezianas e targeta "envelopado" em aço inox.	.80 x 1.60 / .20	06
PA02	Porta de giro, em alumínio anodizado com venezianas fixas (perfis VZ-004 - Alcoa), conjunto magnético e fechadura em aço inox.	.90 x 2.00	01
PA03	Porta em folha tripla, de giro, em alumínio anodizado com venezianas fixas (perfis VZ-004 - Alcoa) e vidros incolor 4 mm. Bandeira em alumínio anodizado e vidros incolor 4 mm. Ferragens e dobradiças em aço inox.	1.60 x 2.75 (.65") ("Bandeira")	03
PA04	Porta em folha tripla, de giro, em alumínio anodizado com venezianas fixas (perfis VZ-004 - Alcoa). Ferragens e dobradiças em aço inox.	1.57 x 2.00 / .10	01
PA05	Porta em folha tripla, de giro, em alumínio anodizado com venezianas fixas (perfis VZ-004 - Alcoa). Ferragens e dobradiças em aço inox.	1.85 x 2.00 / .10	03
PA06	Porta em folha tripla, de giro, em alumínio anodizado com venezianas fixas (perfis VZ-004 - Alcoa). Ferragens e dobradiças em aço inox.	2.40 x 2.00 / .10	03
PA07	Porta de giro, em alumínio anodizado com venezianas fixas (perfis VZ-004 - Alcoa). Ferragens e dobradiças em aço inox.	2.00 x .27 / .10	04
PV01	Porta de giro, em vidro temperado incolor 10 mm, com molas de piso e puxadores em aço inox.	2.00 x 3.07	02
JA01	Janela com folhas tipo "mas-ai", em alumínio anodizado na cor natural e vidros incolor 4 mm.	.60 x 1.85 / .90	03
JA02	Janela com folhas de correr, em alumínio anodizado na cor natural e vidros incolor 4 mm.	2.10 x .65 / 2.10	13
JA03	Janela com folhas de correr, em alumínio anodizado na cor natural e vidros incolor 4 mm.	2.40 x 1.85 / .90	02
JA04	Janela com folhas de correr, em alumínio anodizado na cor natural e vidros incolor 4 mm.	5.40 x 1.85 / .90	06
JA05	Janela com folhas de correr, em alumínio anodizado na cor natural e vidros incolor 4 mm.	5.87 x 1.85 / .90	04
JA06	Janela com folhas de correr, em alumínio anodizado na cor natural e vidros incolor 4 mm.	6.90 x 1.85 / .90	03
JA07	Janela em alumínio anodizado na cor natural e vidros laminados 6 mm tipo "boca de lobo".	6.40 x 3.00 / .065	03

MEMÓRIA DE CÁLCULO

- Área construída Pavtº Térreo _____ 402,48 m²
- Área construída 2º Pavtº _____ 365,01 m²
- Área construída 3º Pavtº _____ 365,01 m²
- Área construída Pavtº Cobertura _____ 81,99 m²
- ÁREA CONSTRUIDA TOTAL _____ 1.214,48 m²

ESPECIFICAÇÕES DE MATERIAIS

PISO

- Piso de alta resistência tipo granilite na cor cinza claro (granos 0 e 1 e cimento na cor natural), espessura de 15 mm, com polimento em cera, juntas de PVC de 27 mm a cada 1,00 m e rodapé com 6 cm. (PS.ED.01)
- Piso em porcelanato técnico com acabamento lateral retificado, dimensão de 62,5 x 62,5 cm e espessura de 9,5 mm, na cor cinza (Ref. Granti Panna - Elizabeth), aplicado com rejunte epóxi de 2 mm de espessura na cor cinza e rodapé com 6 cm. (PS.ED.08)
- Piso de alta resistência tipo granilite na cor cinza claro (granos 0 e 1 e cimento na cor natural), espessura de 15 mm, juntas de PVC de 27 mm a cada 1,00 m sobre manta asfáltica. (PS.ED.01)
- Piso cimentado com juntas de PVC.

PAREDE

- Pintura em tinta acrílica superlavável semibrilho, antimanchas, aplicada sobre massa corrida, na cor branco gelo. (PT.IN.03)
- Revestimento em porcelanato esmaltado com acabamento lateral retificado, dimensão de 50x50 cm e espessura de 8,7 mm, na cor branco (Ref. Idea White HD - Elizabeth), aplicado com rejunte epóxi de 2 mm de espessura na cor cinza (RV.IN.04), aplicado até 2,00 m (4 faixas), rodameio de granito cinza ocre (10 cm) e complemento em tinta acrílica lavável semibrilho na cor camurça (PT.IN.03).
- Textura acrílica de rolo sobre selador acrílico na cor branco gelo. (PT.EX.01)

TETO

- Forro estruturado contínuo em placas de gesso acartonado, medindo 60 x 120 cm e espessura 12,5 mm, acabamento com tabica (perfil de alumínio), pintado em tinta acrílica lavável fosca aplicada sobre massa corrida, na cor branco neve. (FR.GA.01) e (PT.IN.01)
- Forro removível em painéis rígidos de lâ de vidro, medindo 125 x 62,5 cm e espessura 25 mm, revestidos na face aparente em PVC microperfurado (ref. Boreal - Isover) (FRLV.01)
- Pintura em tinta acrílica lavável fosca aplicada sobre reboco, na cor branco neve.

PLANTA BAIXA - 3º PAVTº

ESCALA 1/50

CARIMBOS:

REPRESENTANTE LEGAL: LUIZ PEDRO DE ARAÚJO
SUPERINTENDENTE - INAT Nº 04308

AUTOR: SILENO CIRNE TRINDADE
ARQUITETO E URBANISTA - CAU Nº 24828-9

RESPONSÁVEL PELA OBRA



UNIVERSIDADE FEDERAL DO RIO GRANDE DO NORTE
SUPERINTENDÊNCIA DE INFRAESTRUTURA



SUPERINTENDENTE

PROF. LUIZ PEDRO DE ARAÚJO

MATRÍCULA Nº:

0347088

AUTOR DO PROJETO

SILENO CIRNE TRINDADE

CAU Nº:

A24329-9

PROJETO

PROJETO ARQUITETÔNICO

LOCAL

CAMPUS CENTRAL DA UFRN - ZONA 03 - AV. SEN. SALGADO FILHO, 3000 - 59078-970 - NATAL - RN

OBRA

NÚCLEO EM ENERGIAS RENOVÁVEIS

ASSUNTO

PLANTA BAIXA - 3º PAVTº

ARQUIVO

ARQ-NÚCLEO EM ENERGIAS RENOVÁVEIS-2017-V20.dwg

PROCESSO SPAC Nº

23077.0761012016-91

REDUÇÃO SPAC Nº

1/50



ART Nº

JESSE / MARIA CLARA

FRANCHA Nº

OBSERVAÇÕES
DÚVIDAS SOBRE O PROJETO: CONTATE O(A) AUTOR(A) - INFRAN/RN - TEL. (84) 3342-2399
DIREITOS AUTORAIS RESERVADOS - PROIBIDA QUALQUER MODIFICAÇÃO OU REPRODUÇÃO NO TODO OU EM PARTE, SEM PREVIO CONSENTIMENTO DO AUTOR, DE ACORDO COM A LEI FEDERAL 9.610/98.

04₁₁

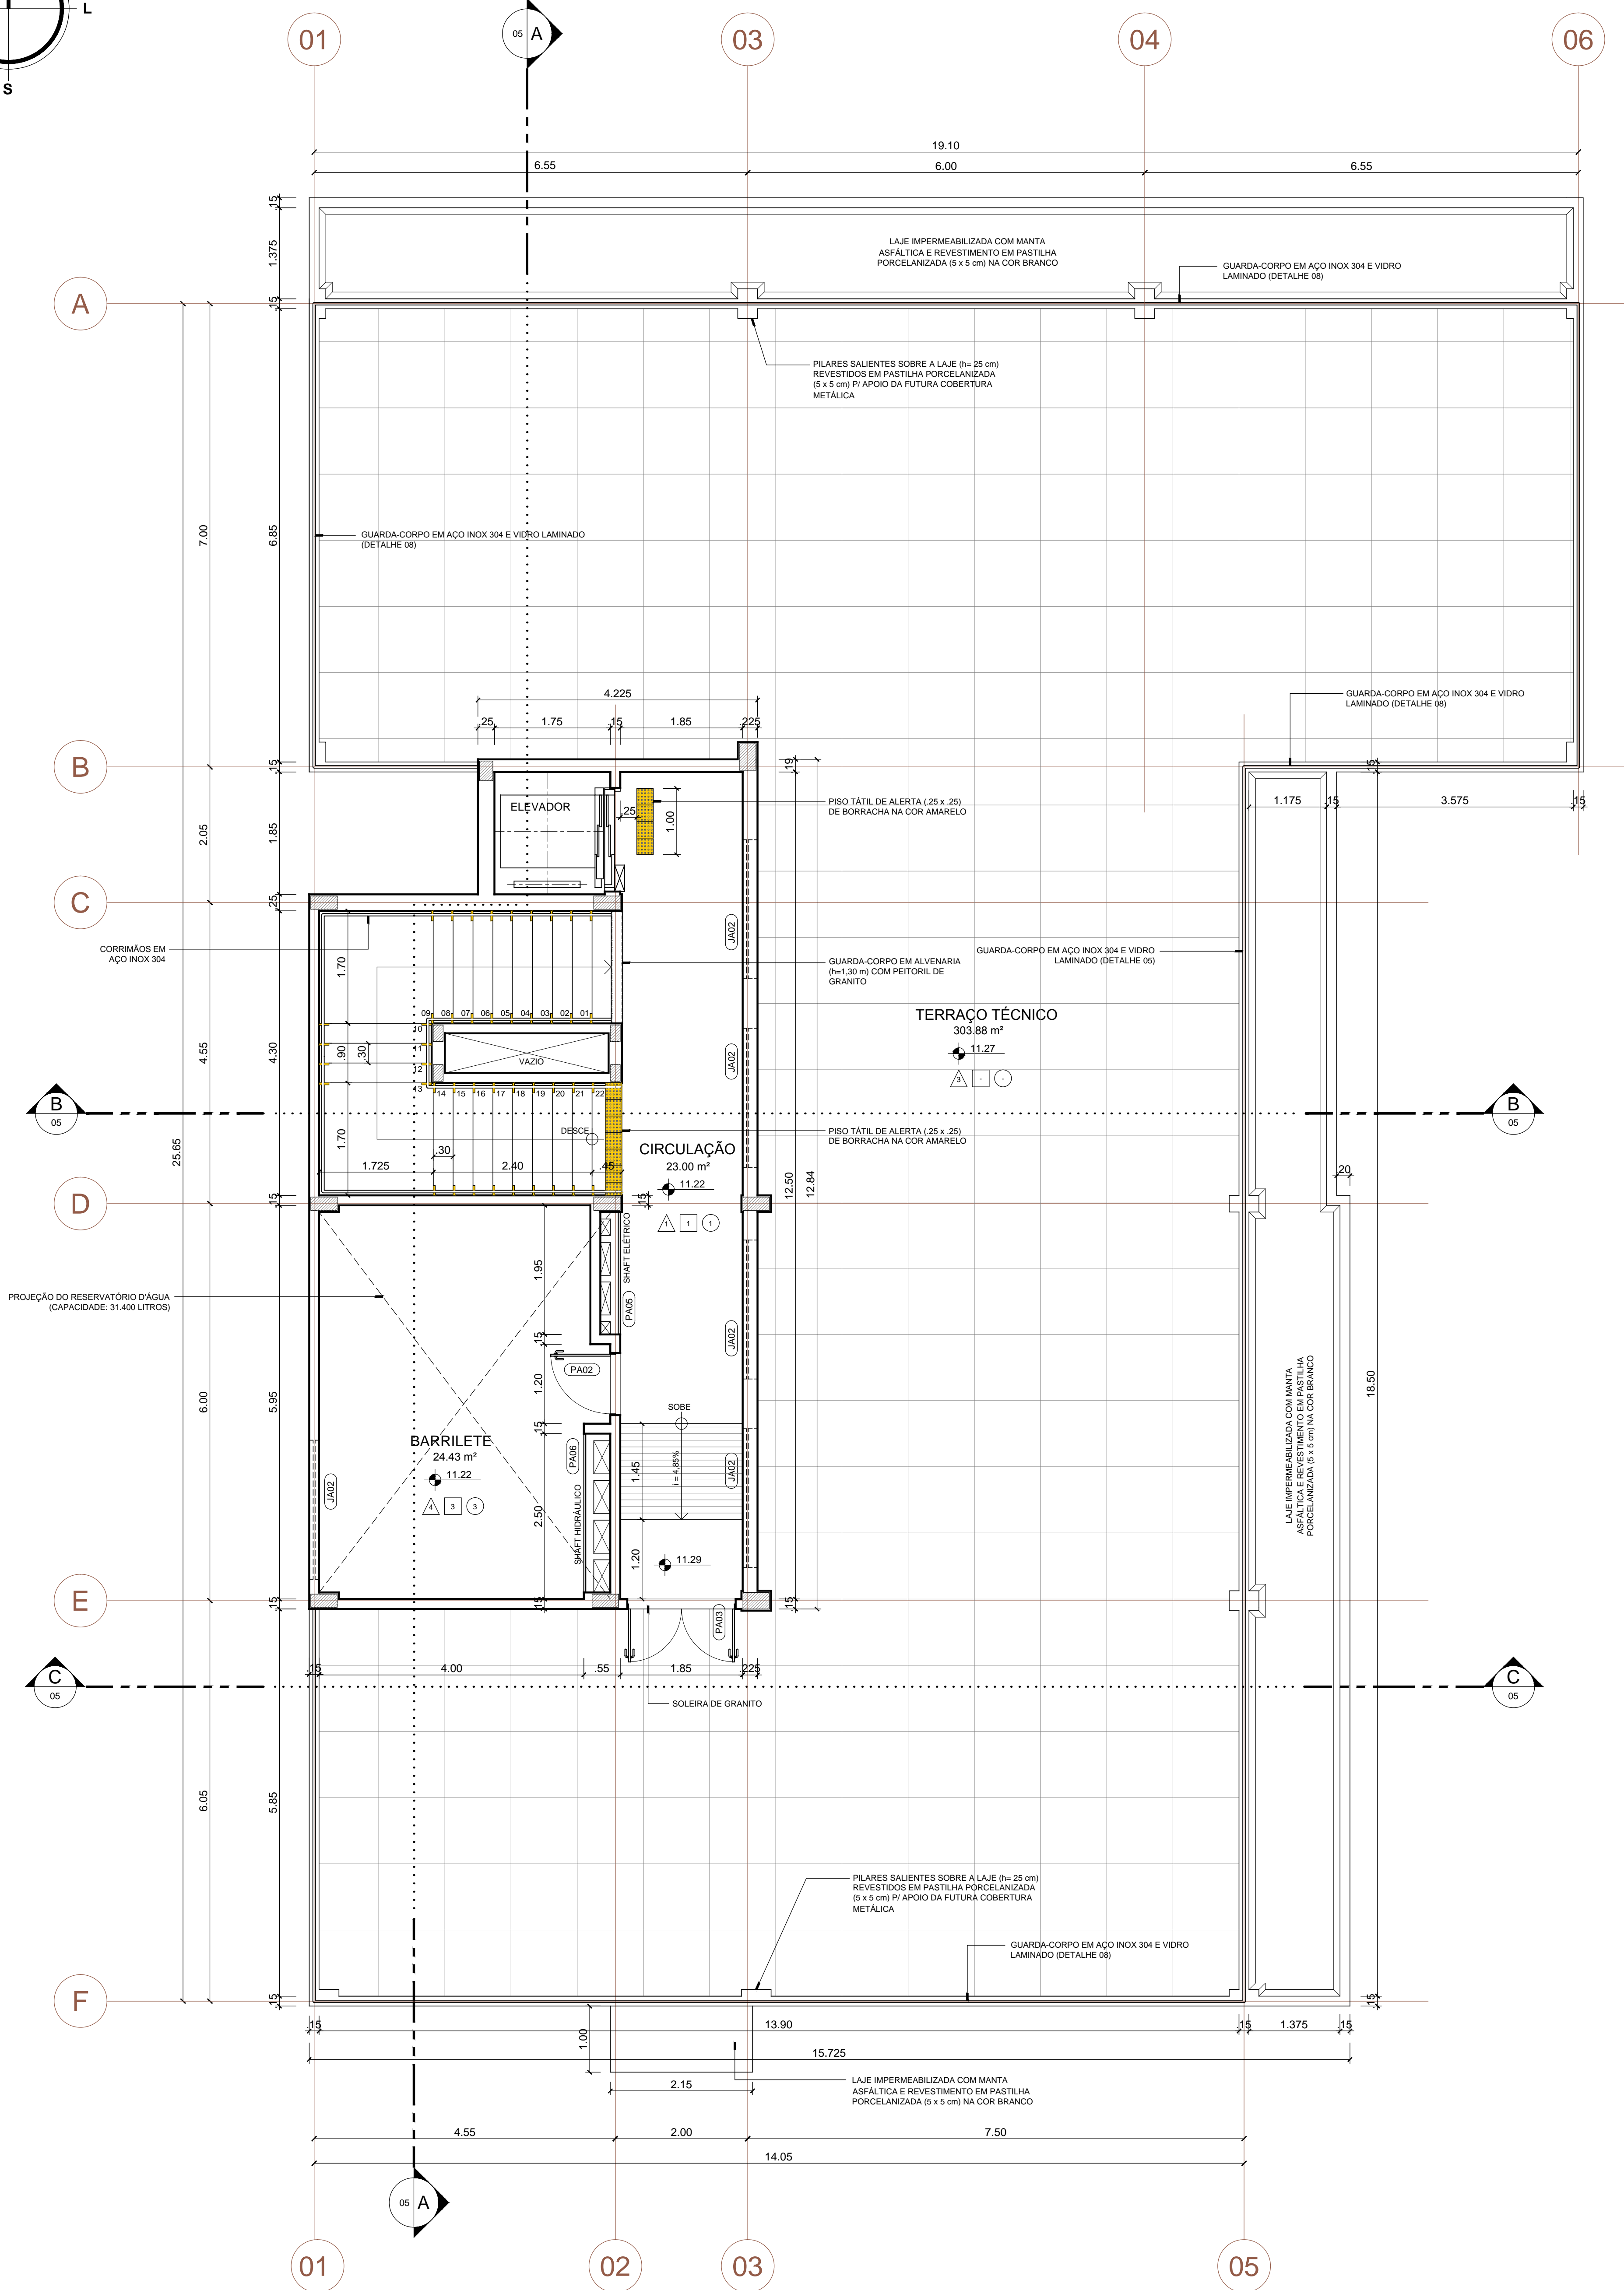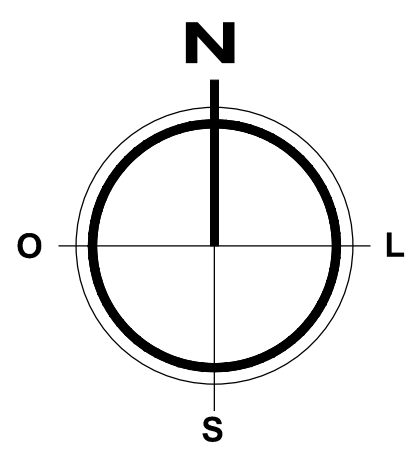

PLANTA BAIXA - COBERTURA

ESCALA 1/50

QUADRO DE ESQUADRIAS

CÓDIGO	DESCRIÇÃO	DIMENSÕES	QUANT.
PM01	Porta de giro, em madeira sarrafeada, revestida com laminado melamínico de alta pressão na cor branco, incluindo borracha de amortecimento e vedação na cor cinza. Caixa e alçares em jacobá, pintados em esmalte sintético semibrilho na cor cinza médio. Bandeira com vidro fixo 4 mm incolor. Ferragens e dobradiças em aço inox.	.90 x 2.75 (.65') ("Bandeira")	10
PM02	Porta de giro, em madeira sarrafeada, revestida com laminado melamínico de alta pressão na cor branco, incluindo borracha de amortecimento e vedação na cor cinza. Caixa e alçares em jacobá, pintados em esmalte sintético semibrilho na cor cinza médio. Bandeira com vidro fixo 4 mm incolor. Ferragens e dobradiças em aço inox.	.90 x 2.75 (.65') ("Bandeira")	04
PM03	Porta de giro, em madeira sarrafeada, revestida com laminado melamínico de alta pressão na cor branco, incluindo borracha de amortecimento e vedação na cor cinza. Caixa (10 cm) p/ assentamento em parede de Drywall e alçares em jacobá, pintados em esmalte sintético semibrilho na cor cinza médio. Ferragens e dobradiças em aço inox.	.90 x 2.75 (.65') ("Bandeira")	06
PM04	Porta de correr, em madeira sarrafeada, revestida em laminado melamínico de alta pressão na cor branco e chapa de aço inox 0.8 mm na parte inferior, barra de aço inox Ø 1 1/2", caixa e alçares em jacobá, pintados em esmalte sintético semibrilho na cor cinza médio. Ferragens e dobradiças em aço inox.	.90 x 2.75 (.65') ("Bandeira")	04
PM05	Porta dupla de giro, em madeira sarrafeada, revestida em laminado melamínico de alta pressão na cor branco, incluindo borracha de amortecimento e vedação na cor cinza. Caixa (10 cm) p/ assentamento em parede de Drywall e alçares em jacobá, pintados em esmalte sintético semibrilho na cor cinza médio. Ferragens e dobradiças em aço inox.	1.80 x 2.75 (.65') ("Bandeira")	03
JM01	Janela em vidros incolores 4 mm, fixos, do tipo "boca de lobo". Caixa em jacobá, pintada em esmalte sintético semibrilho na cor cinza médio.	1.50 x .65 / 2.10	04
PA01	Porta de giro, em alumínio anodizado na cor natural com venezianas e tarjeta "envelopado" em aço inox.	.80 x 1.60 / .20	06
PA02	Porta de giro, em alumínio anodizado com venezianas fixas (perfis VZ-004 - Alcoa), conjunto magnético e fechadura em aço inox.	.90 x 2.00	01
PA03	Porta em folha tripla, de giro, em alumínio anodizado com venezianas fixas (perfis VZ-004 - Alcoa) e vidros incolores de 6 mm. Bandeira em alumínio anodizado e vidros incolores de 4 mm. Ferragens e dobradiças em aço inox.	1.60 x 2.75 (.65') ("Bandeira")	03
PA04	Porta em folha dupla, de giro, em alumínio anodizado com venezianas fixas (perfis VZ-004 - Alcoa). Ferragens e dobradiças em aço inox.	1.57 x 2.00 / .10	01
PA05	Porta em folha tripla, de giro, em alumínio anodizado com venezianas fixas (perfis VZ-004 - Alcoa). Ferragens e dobradiças em aço inox.	1.85 x 2.00 / .10	03
PA06	Porta em folha tripla, de giro, em alumínio anodizado com venezianas fixas (perfis VZ-004 - Alcoa). Ferragens e dobradiças em aço inox.	2.40 x 2.00 / .10	03
PA07	Porta de giro, em alumínio anodizado com venezianas fixas (perfis VZ-004 - Alcoa). Ferragens e dobradiças em aço inox.	2.00 x .27 / .10	04
PV01	Porta de giro, em vidro temperado incolor 10 mm, com molas de piso e puxadores em aço inox.	2.00 x 3.07	02
JA01	Janela com folhas tipo "mas-ai", em alumínio anodizado na cor natural e vidros incolores 4 mm.	.60 x 1.85 / .90	03
JA02	Janela com folhas de correr, em alumínio anodizado na cor natural e vidros incolores 4 mm.	2.10 x .65 / 2.10	13
JA03	Janela com folhas de correr, em alumínio anodizado na cor natural e vidros incolores 4 mm.	2.40 x 1.85 / .90	02
JA04	Janela com folhas de correr, em alumínio anodizado na cor natural e vidros incolores 4 mm.	5.40 x 1.85 / .90	06
JA05	Janela com folhas de correr, em alumínio anodizado na cor natural e vidros incolores 4 mm.	5.87 x 1.85 / .90	04
JA06	Janela com folhas de correr, em alumínio anodizado na cor natural e vidros incolores 4 mm.	6.90 x 1.85 / .90	03
JA07	Janela em alumínio anodizado na cor natural e vidros laminados 6 mm tipo "boca de lobo".	6.40 x 3.00 / .065	03

MEMÓRIA DE CÁLCULO

- Área construída Pav^o Térreo _____ 402,48 m²
- Área construída 2^o Pav^o _____ 365,01 m²
- Área construída 3^o Pav^o _____ 365,01 m²
- Área construída Pav^o Cobertura _____ 81,99 m²
- ÁREA CONSTRUIDA TOTAL _____ 1.214,49 m²

ESPECIFICAÇÕES DE MATERIAIS

PISO

- Piso de alta resistência tipo granilite na cor cinza claro (granas 0 e 1 e cimento na cor natural), espessura de 15 mm, com polimento em cera, juntas de PVC de 27 mm a cada 1,00 m e rodapé com 6 cm. (PS.ED.01)
- Piso em porcelanato técnico com acabamento lateral retificado, dimensão de 62,5 x 62,5 cm e espessura de 9,5 mm, na cor cinza (Ref. Granti Panna - Elizabeth), aplicado com rejunte epóxi de 2 mm de espessura na cor cinza e rodapé com 6 cm. (PS.ED.08)
- Piso de alta resistência tipo granilite na cor cinza claro (granas 0 e 1 e cimento na cor natural), espessura de 15 mm, juntas de PVC de 27 mm a cada 1,00 m sobre manta asfáltica. (PS.ED.01)
- Piso cimentado com juntas de PVC.

PAREDE

- Pintura em tinta acrílica superlavável semibrilho, antimanchas, aplicada sobre massa corrida, na cor branco gelo. (PT.IN.03)
- Revestimento em porcelanato esmaltado com acabamento lateral retificado, dimensão de 50x50 cm e espessura de 8,7 mm, na cor branco (Ref. Isea White HD - Elizabeth), aplicado com rejunte epóxi de 2 mm de espessura na cor cinza (RV.IN.04), aplicado até 2,00 m (4 faixas), rodameio de granito cinza ocre (10 cm) e complemento em tinta acrílica lavável semibrilho na cor camurça (PT.IN.03).

- Textura acrílica de rolo sobre selador acrílico na cor branco gelo. (PT.EX.01)

TETO

- Forro estruturado contínuo em placas de gesso acartonado, medindo 60 x 120 cm e espessura 12,5 mm, acabamento com tabica (perfil de alumínio), pintado em tinta acrílica lavável fosca aplicada sobre massa corrida, na cor branco neve. (FR.GA.01) e (PT.IN.01)
- Forro removível em painéis rígidos de lá de vidro, medindo 125 x 62,5 cm e espessura 25 mm, revestidos na face aparente em PVC microperfurado (ref. Boreal - Isover), (FR.LV.01)
- Pintura em tinta acrílica lavável fosca aplicada sobre reboco, na cor branco neve.

CARIMBOS:

REPRESENTANTE LEGAL: LUIZ PEDRO DE ARAÚJO
SUPERINTENDENTE - INAT Nº 03408

AUTOR: SILENO CIRNE TRINDADE
ARQUITETO E URBANISTA - CAU Nº A24329-9

RESPONSÁVEL PELA OBRA



UNIVERSIDADE FEDERAL DO RIO GRANDE DO NORTE
SUPERINTENDÊNCIA DE INFRAESTRUTURA



SUPERINTENDENTE
PROF. LUIZ PEDRO DE ARAÚJO

MATRÍCULA Nº:
0347068

AUTOR DO PROJETO
SILENO CIRNE TRINDADE

CAU Nº:
A24329-9

PROJETO
PROJETO ARQUITETÔNICO

LOCAL

CAMPUS CENTRAL DA UFRN - ZONA 03 - AV. SEN. SALGADO FILHO, 3000 - 59078-970 - NATAL - RN

OBRA

NÚCLEO EM ENERGIAS RENOVÁVEIS

ASSUNTO
PLANTA BAIXA - COBERTURA

ARQUIVO

ARQ-NÚCLEO EM ENERGIAS RENOVÁVEIS-2017-V20.dwg

PROCESSO BPAC Nº
23077.07610/2016-61

REQUISIÇÃO BPAC Nº

ART Nº

FRANCHA Nº



DATA
OUTUBRO/2017

ESCALA(S)
1/50

DIGITALIZAÇÃO
JESSE / MARIA CLARA

OBSERVAÇÕES
DÚVIDAS SOBRE O PROJETO: CONTATE O(A) AUTOR(A) - INFRAURBEN - TEL. (84) 3342-2399
DIREITOS AUTORAIS RESERVADOS - PROIBIDA QUALQUER MODIFICAÇÃO OU REPRODUÇÃO NO TODO
OU EM PARTE, SEM PRÉVIO CONSENTIMENTO DO AUTOR, DE ACORDO COM A LEI FEDERAL Nº 9.610/98.

05₁₁

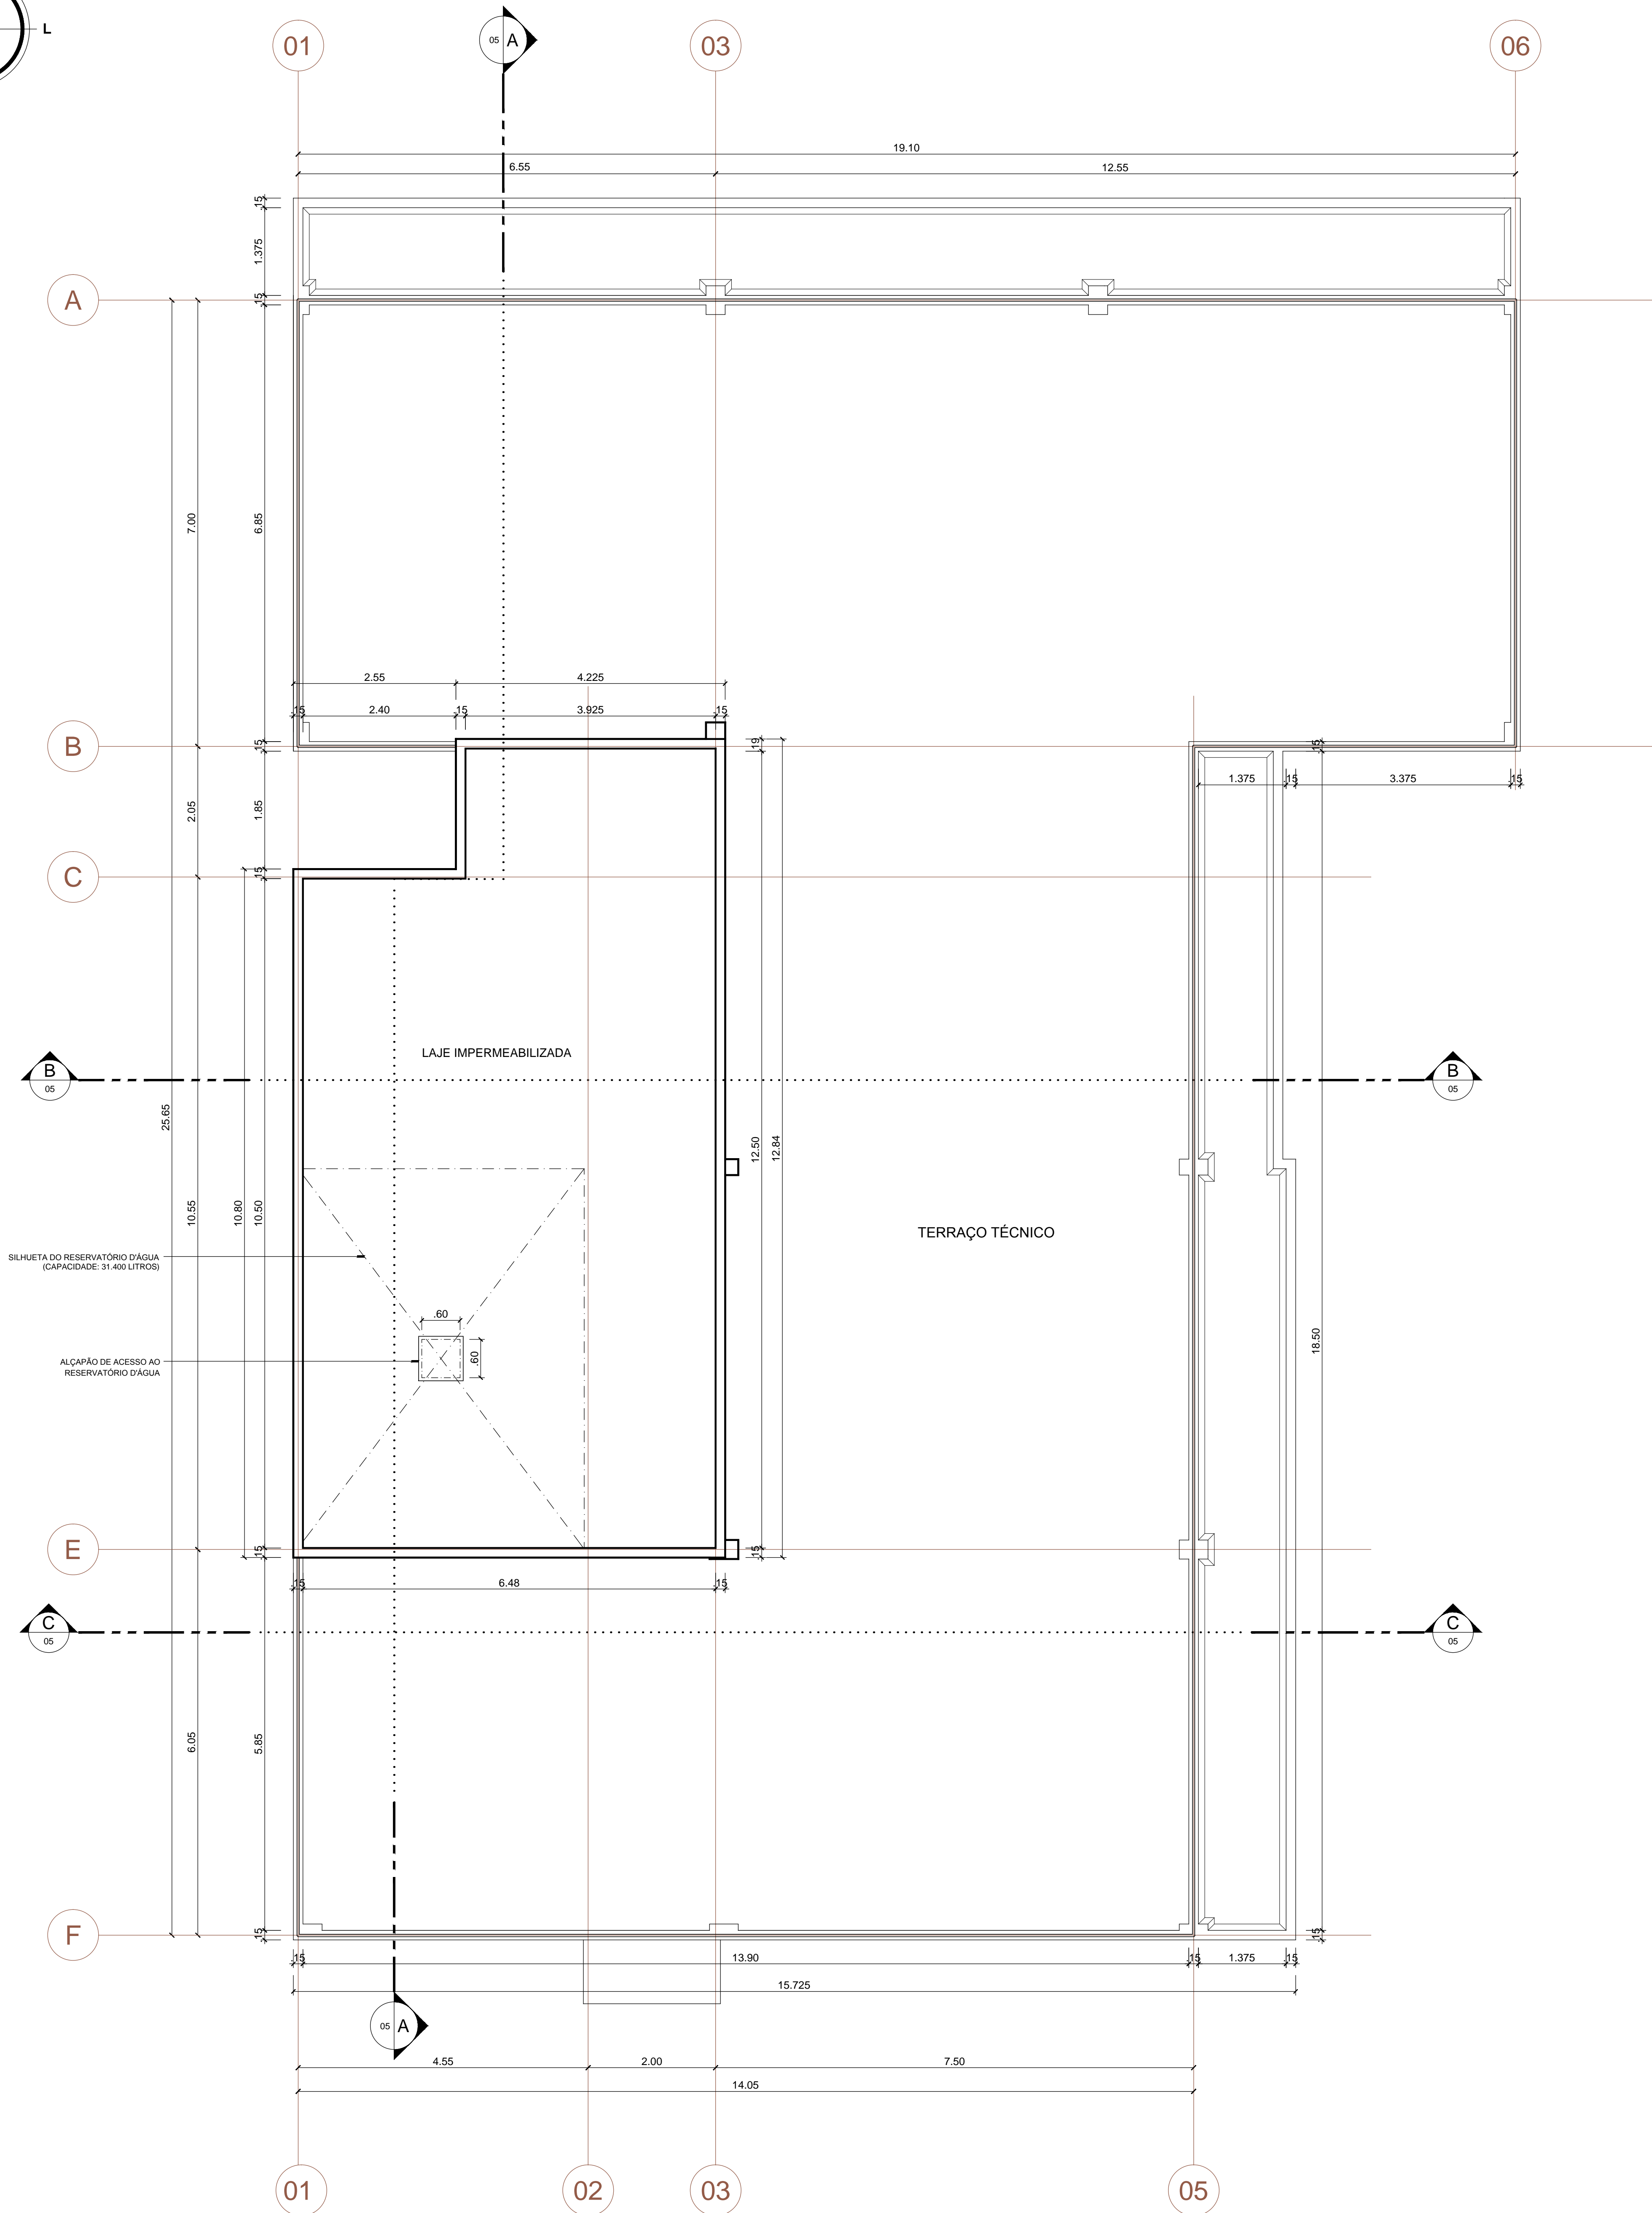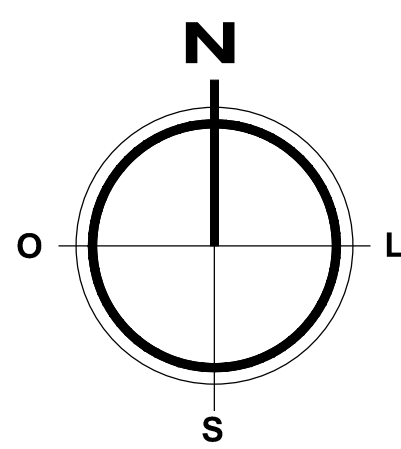

PLANTA DE COBERTURA
ESCALA 1/50

CARIMBOS:

REPRESENTANTE LEGAL: LUIZ PEDRO DE ARAÚJO
SUPERINTENDENTE - MAT. Nº 047088

AUTOR: SILENO CIRNE TRINDADE
ARQUITETO E URBANISTA - CAU Nº A24329-9

RESPONSÁVEL PELA OBRA



SUPERINTENDENTE
PROF. LUIZ PEDRO DE ARAÚJO

AUTOR DO PROJETO
SILENO CIRNE TRINDADE

PROJETO
PROJETO ARQUITETÔNICO

LOCAL
CAMPUS CENTRAL DA UFRN - ZONA 03 - AV. SEN. SALGADO FILHO, 3000 - 59078-970 - NATAL - RN

OBRA
NÚCLEO EM ENERGIAS RENOVÁVEIS

ASSUNTO
PLANTA DE COBERTURA

ARQUIVO
ARQ-NÚCLEO EM ENERGIAS RENOVÁVEIS-2017-V20.dwg

PROCESSO SPAC Nº
23077.075/10/2016-91

REQUISICION SPAC Nº
-

ART Nº
-

DATA
OUTUBRO/2017


ESCALA(S)
1/50

DIGITALIZAÇÃO
JESSE / MARIA CLARA


OBSERVAÇÕES
DÚVIDAS SOBRE O PROJETO: CONTATE O(A) AUTOR(A) - INFRA/UFRN - TEL. (84) 3342-2399
DIREITOS AUTORAIS RESERVADOS - PROIBIDA QUALQUER MODIFICAÇÃO OU REPRODUÇÃO NO TODO
OU EM PARTE, SEM PRÉVIO CONSENTIMENTO DO AUTOR, DE ACORDO COM A LEI FEDERAL 9.610/98.

MATRÍCULA Nº:
0347088


CAU Nº:
A24329-9

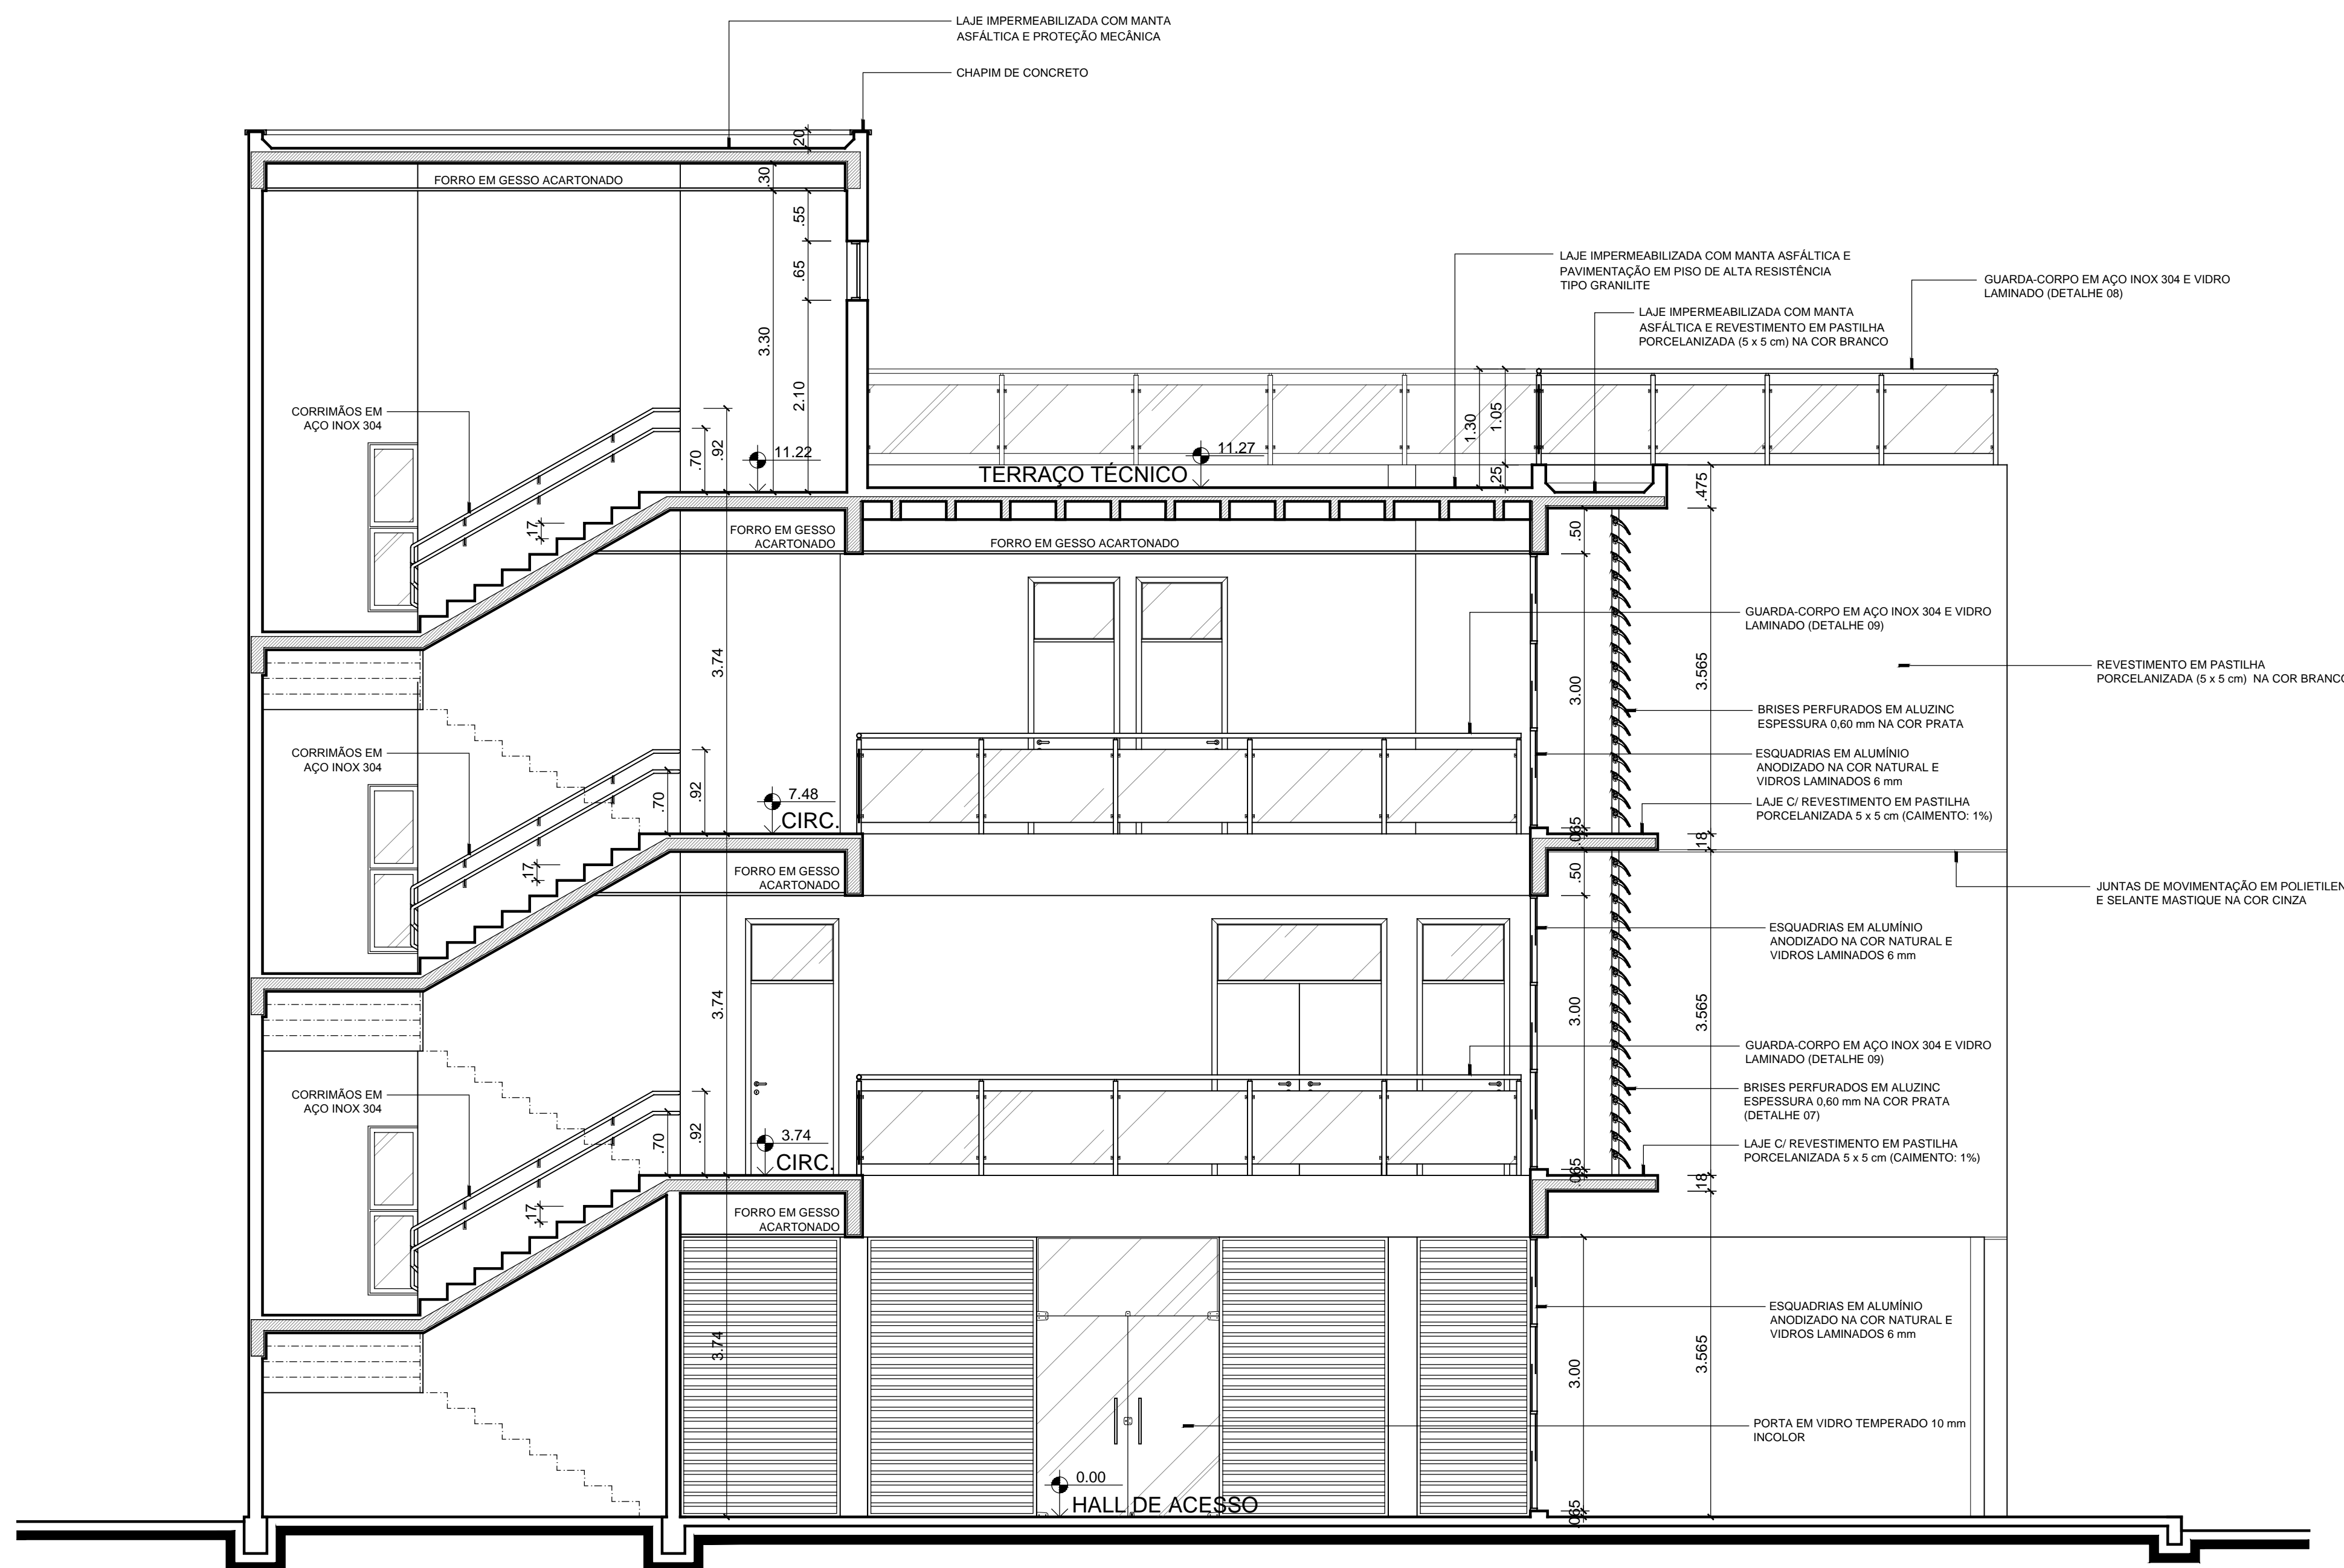

CORTE BB
ESCALA 1/50

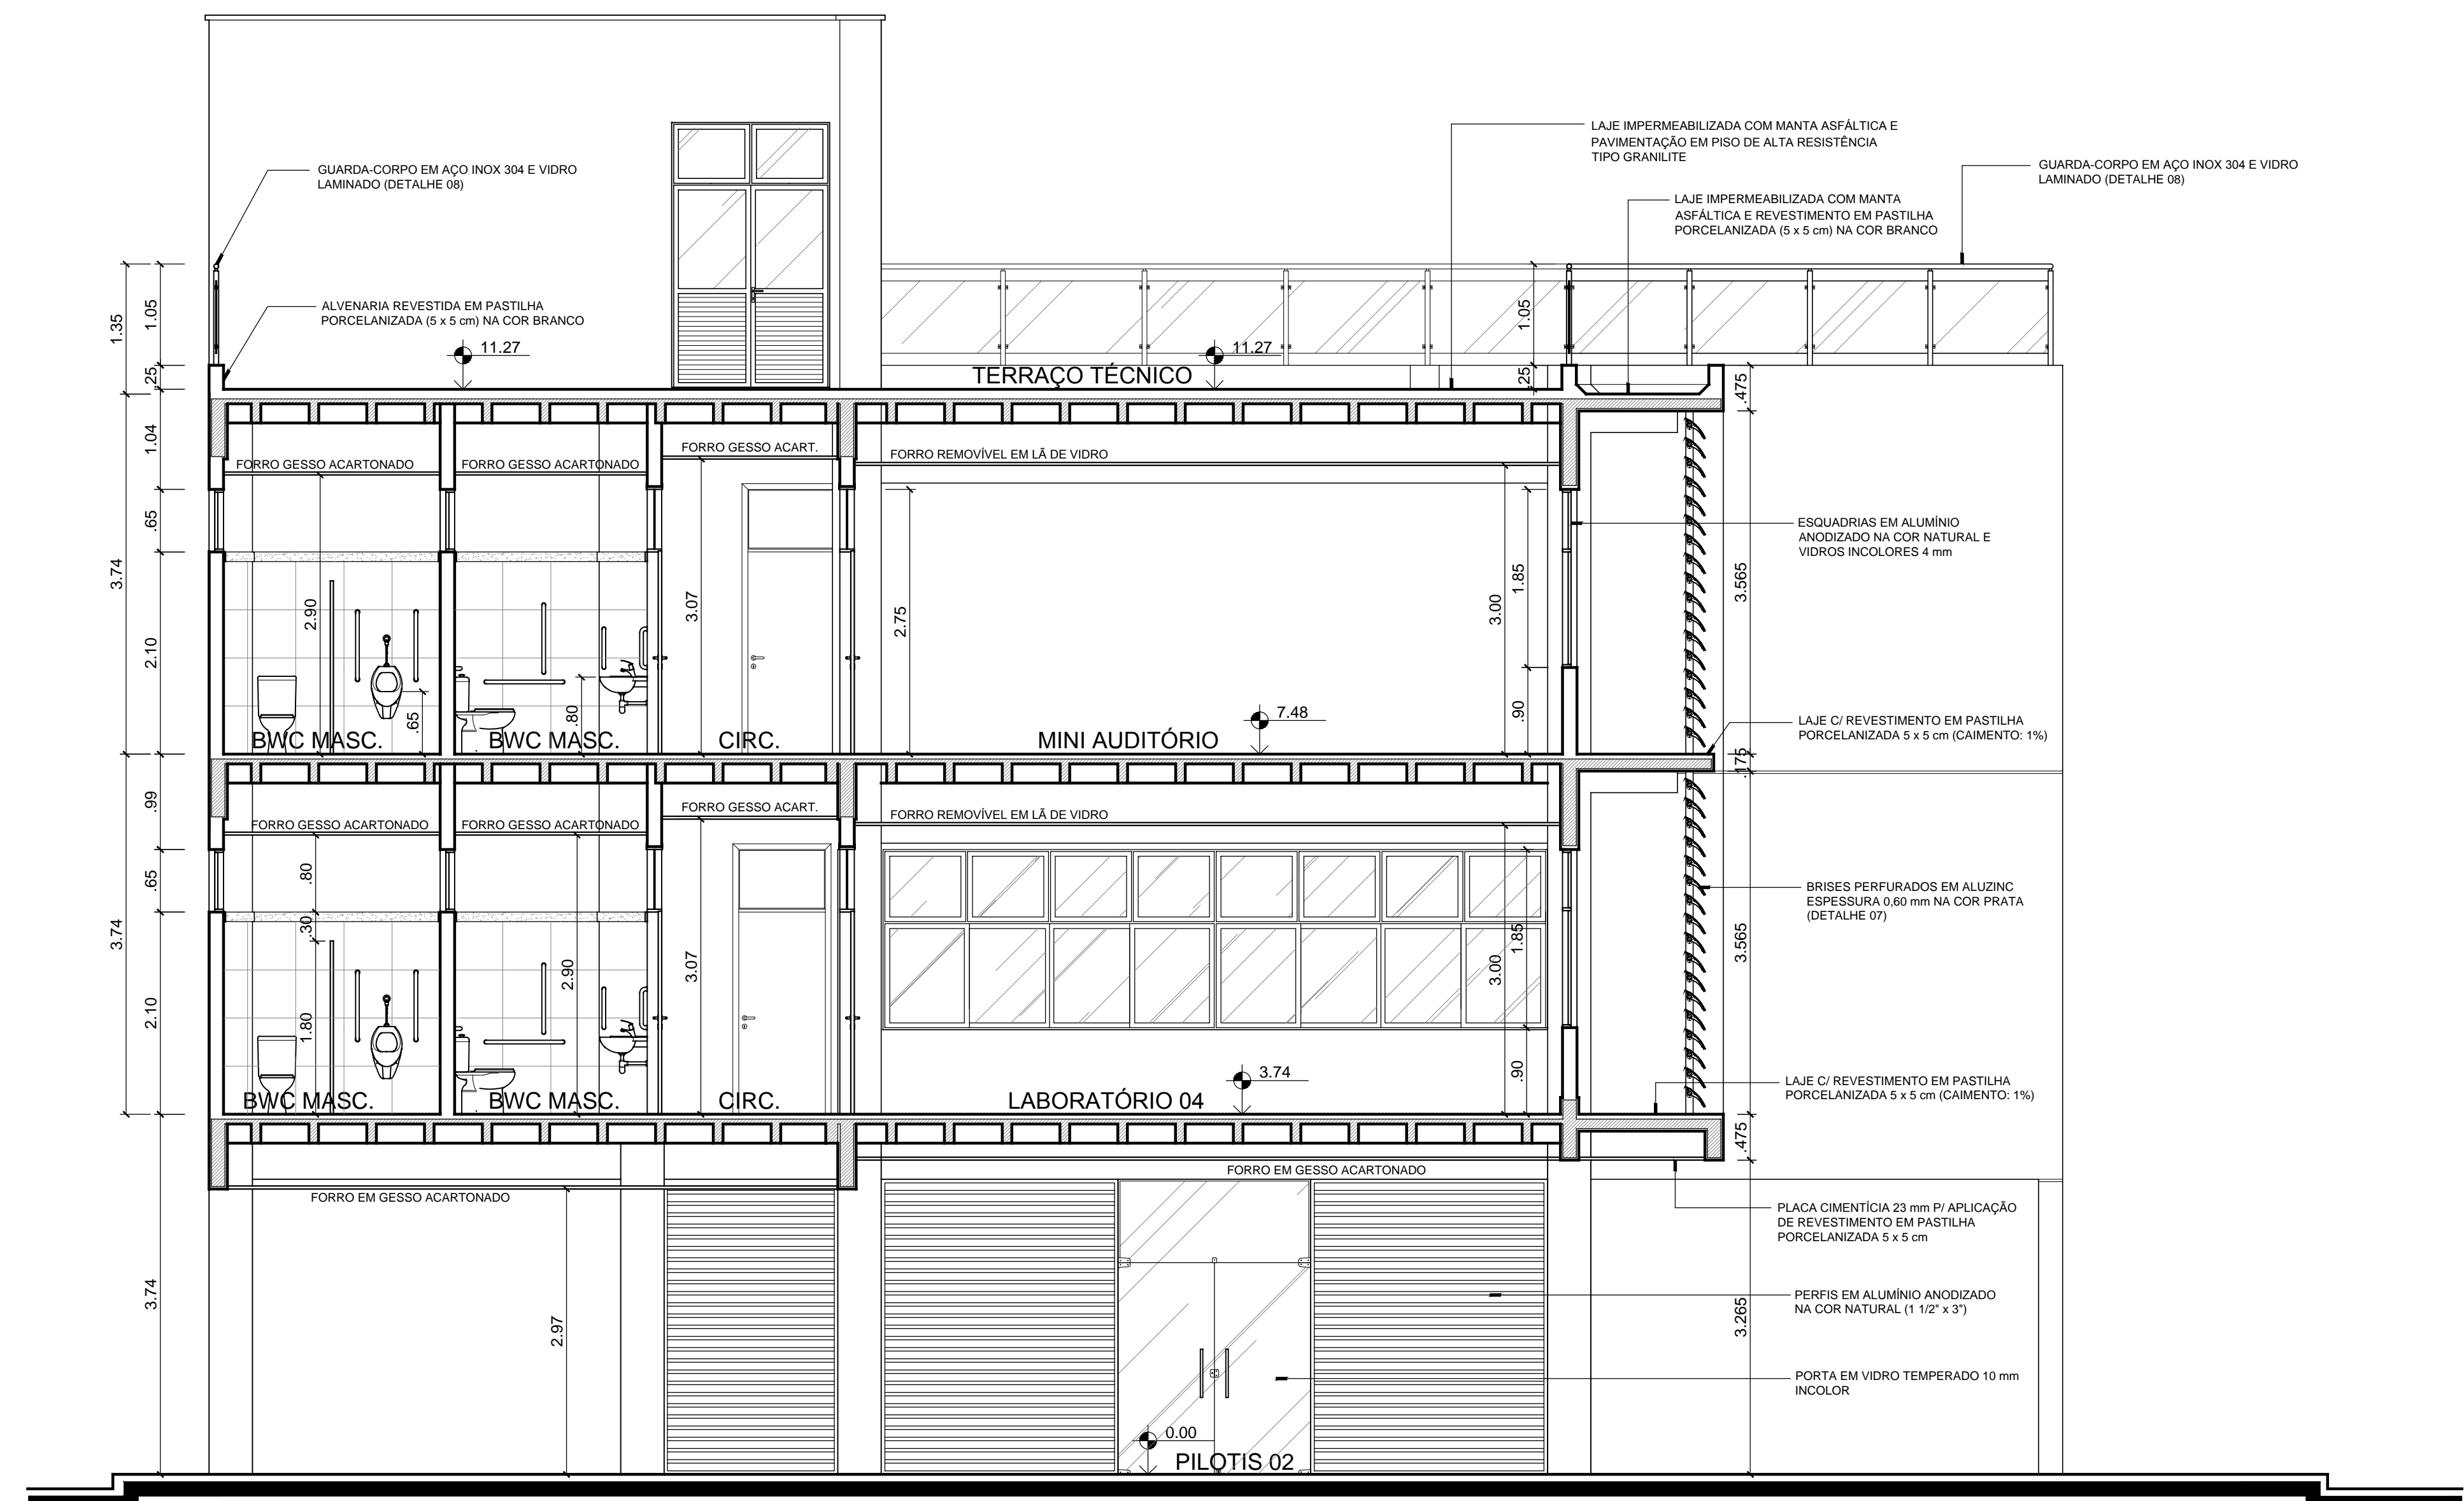


CORTE CC
ESCALA 1/50

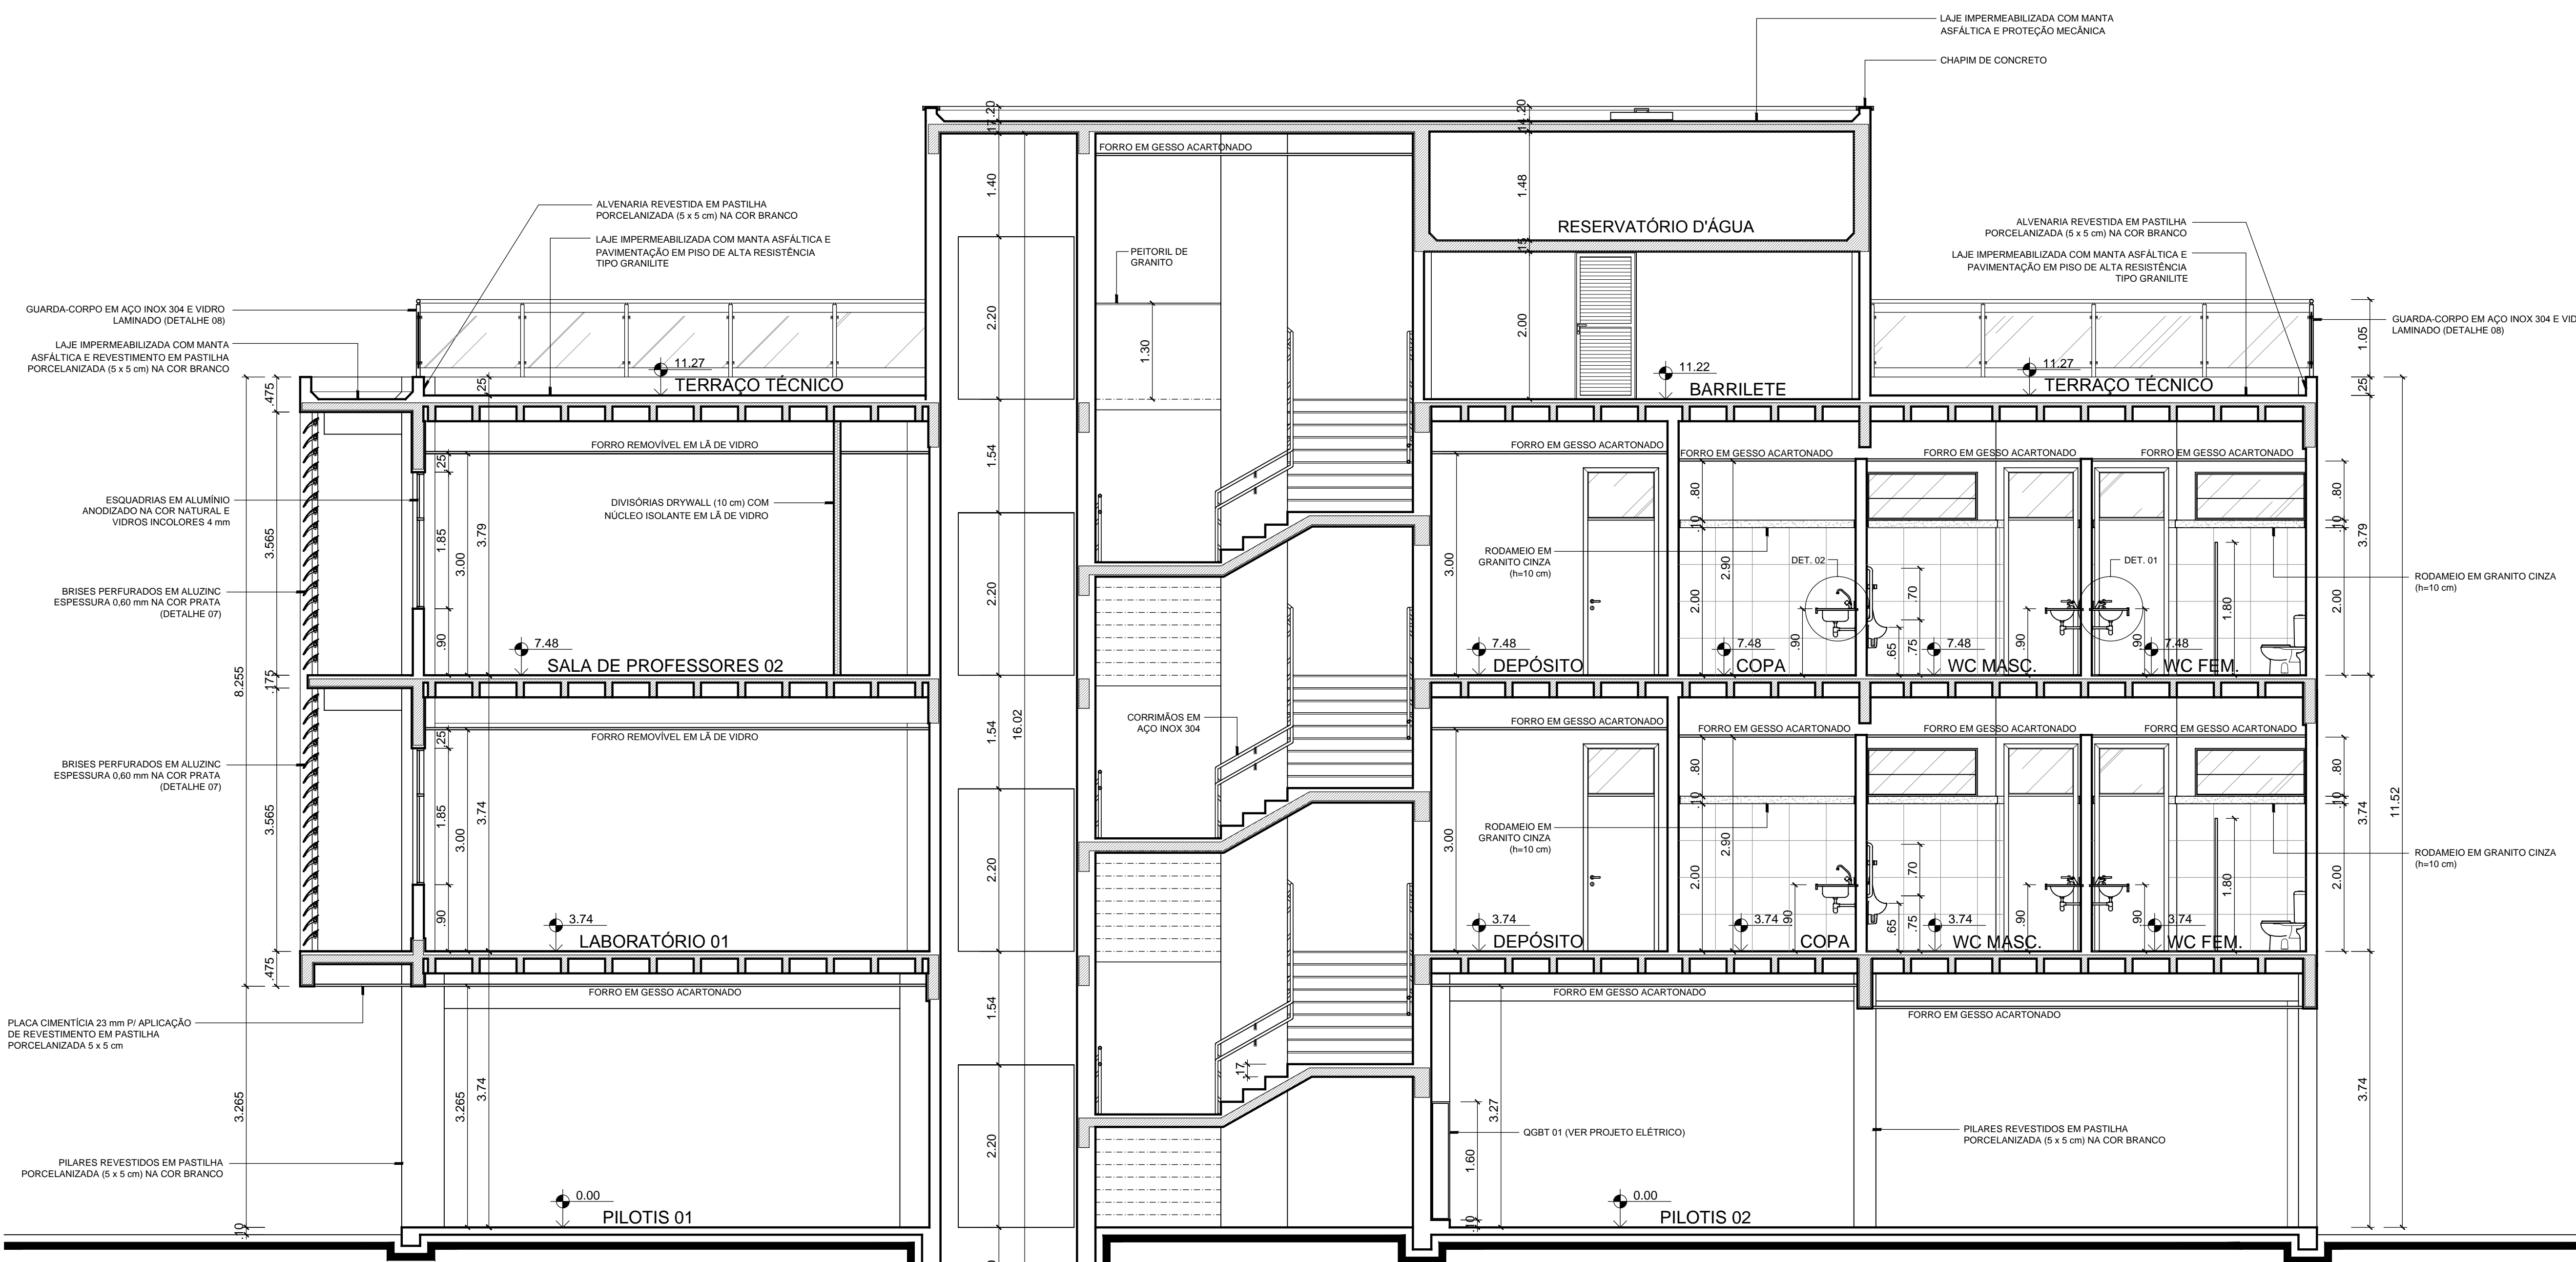


CORTE AA
ESCALA 1/50

CARIMBO			
<div> <div> </div> <div> UNIVERSIDADE FEDERAL DO RIO GRANDE DO NORTE SUPERINTENDÊNCIA DE INFRAESTRUTURA </div> <div> </div> </div>			
SUPERINTENDENTE PROF. LUIZ PEDRO DE ARAÚJO	AUTOR DO PROJETO SILENO CIRNE TRINDADE	RESPONSÁVEL PELA OBRA SILENO CIRNE TRINDADE	MATRÍCULA Nº 0347088
PROJETO PROJETO ARQUITETÔNICO	LOCAL CAMPUS CENTRAL DA UFRN - AV. SEN. SALGADO FILHO, 3000 - 59078-970 - NATAL - RN	OBRA NÚCLEO EM ENERGIAS RENOVÁVEIS	CAU Nº A24329-9
ASSINATURA CORTE	ARQUIVO ARQ-NÚCLEO EM ENERGIAS RENOVÁVEIS-2017-V20.dwg	PROCESSO SIFAC Nº 23077.07/01/2016-91	ART Nº -
DATA OUTUBRO/2017	ESCALAS 1/50	DIGITALIZAÇÃO JESSE / MARIA CLARA	FRANQUIA Nº -
OBSERVAÇÕES: DÚVIDAS SOBRE O PROJETO: CONTATE O(A) AUTOR(A) - INFRAUFRN - TEL.: (84) 3342-0399 DIREITOS AUTORAIS RESERVADOS - PROIBIDA QUALQUER MODIFICAÇÃO OU REPRODUÇÃO NO TODO OU EM PARTE, SEM PRÉVIO CONSENTIMENTO DO AUTOR, DE ACORDO COM A LEI FEDERAL 9.610/98.			

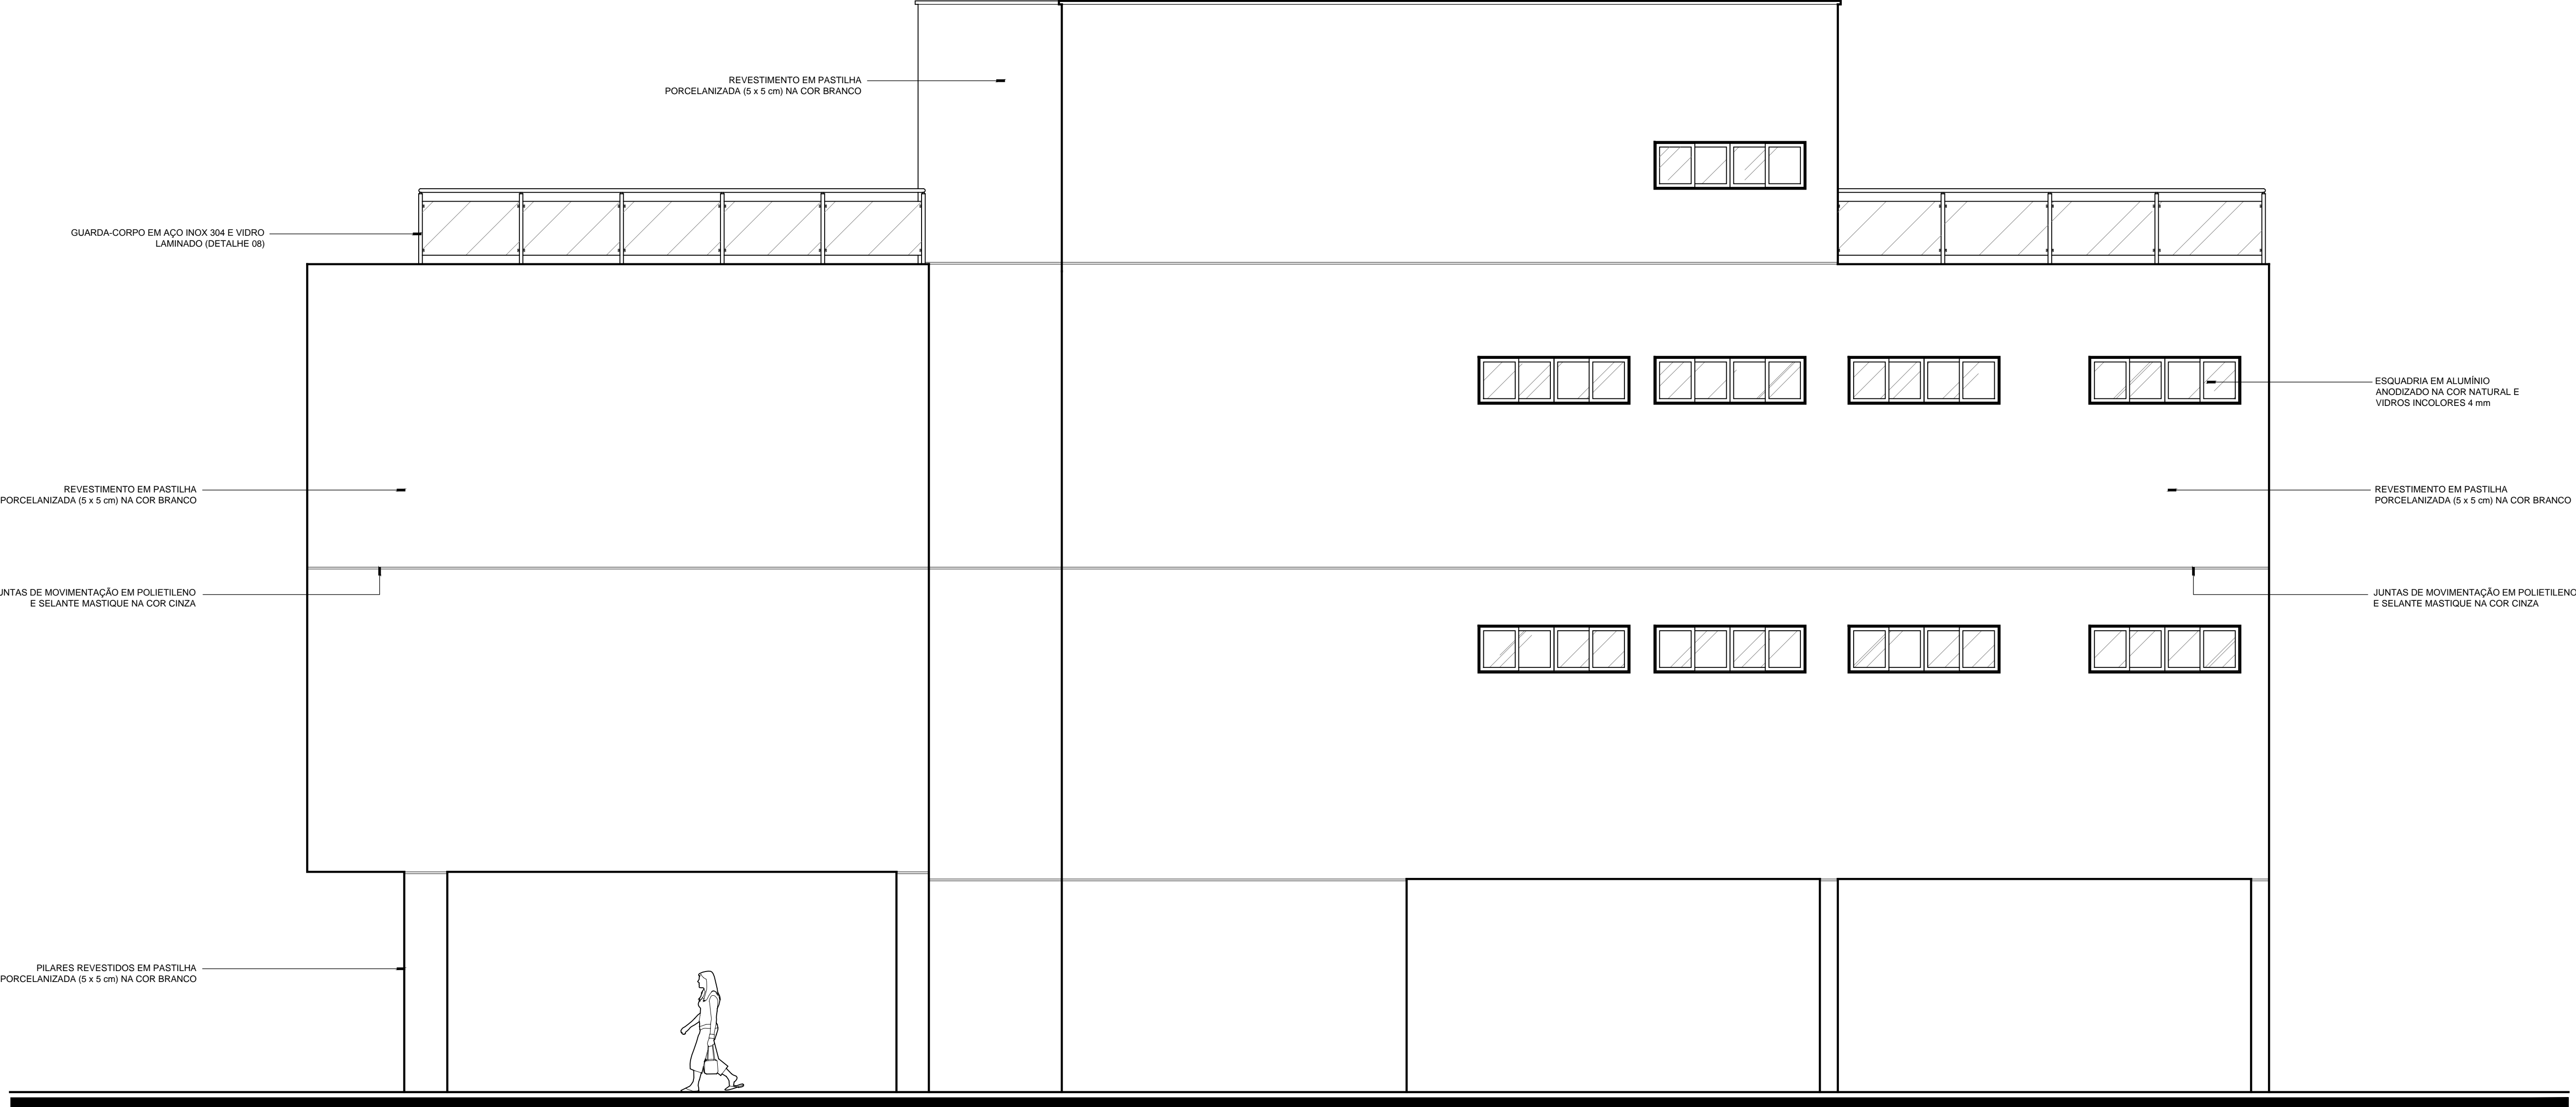

FACHADA OESTE
ESCALA 1/50

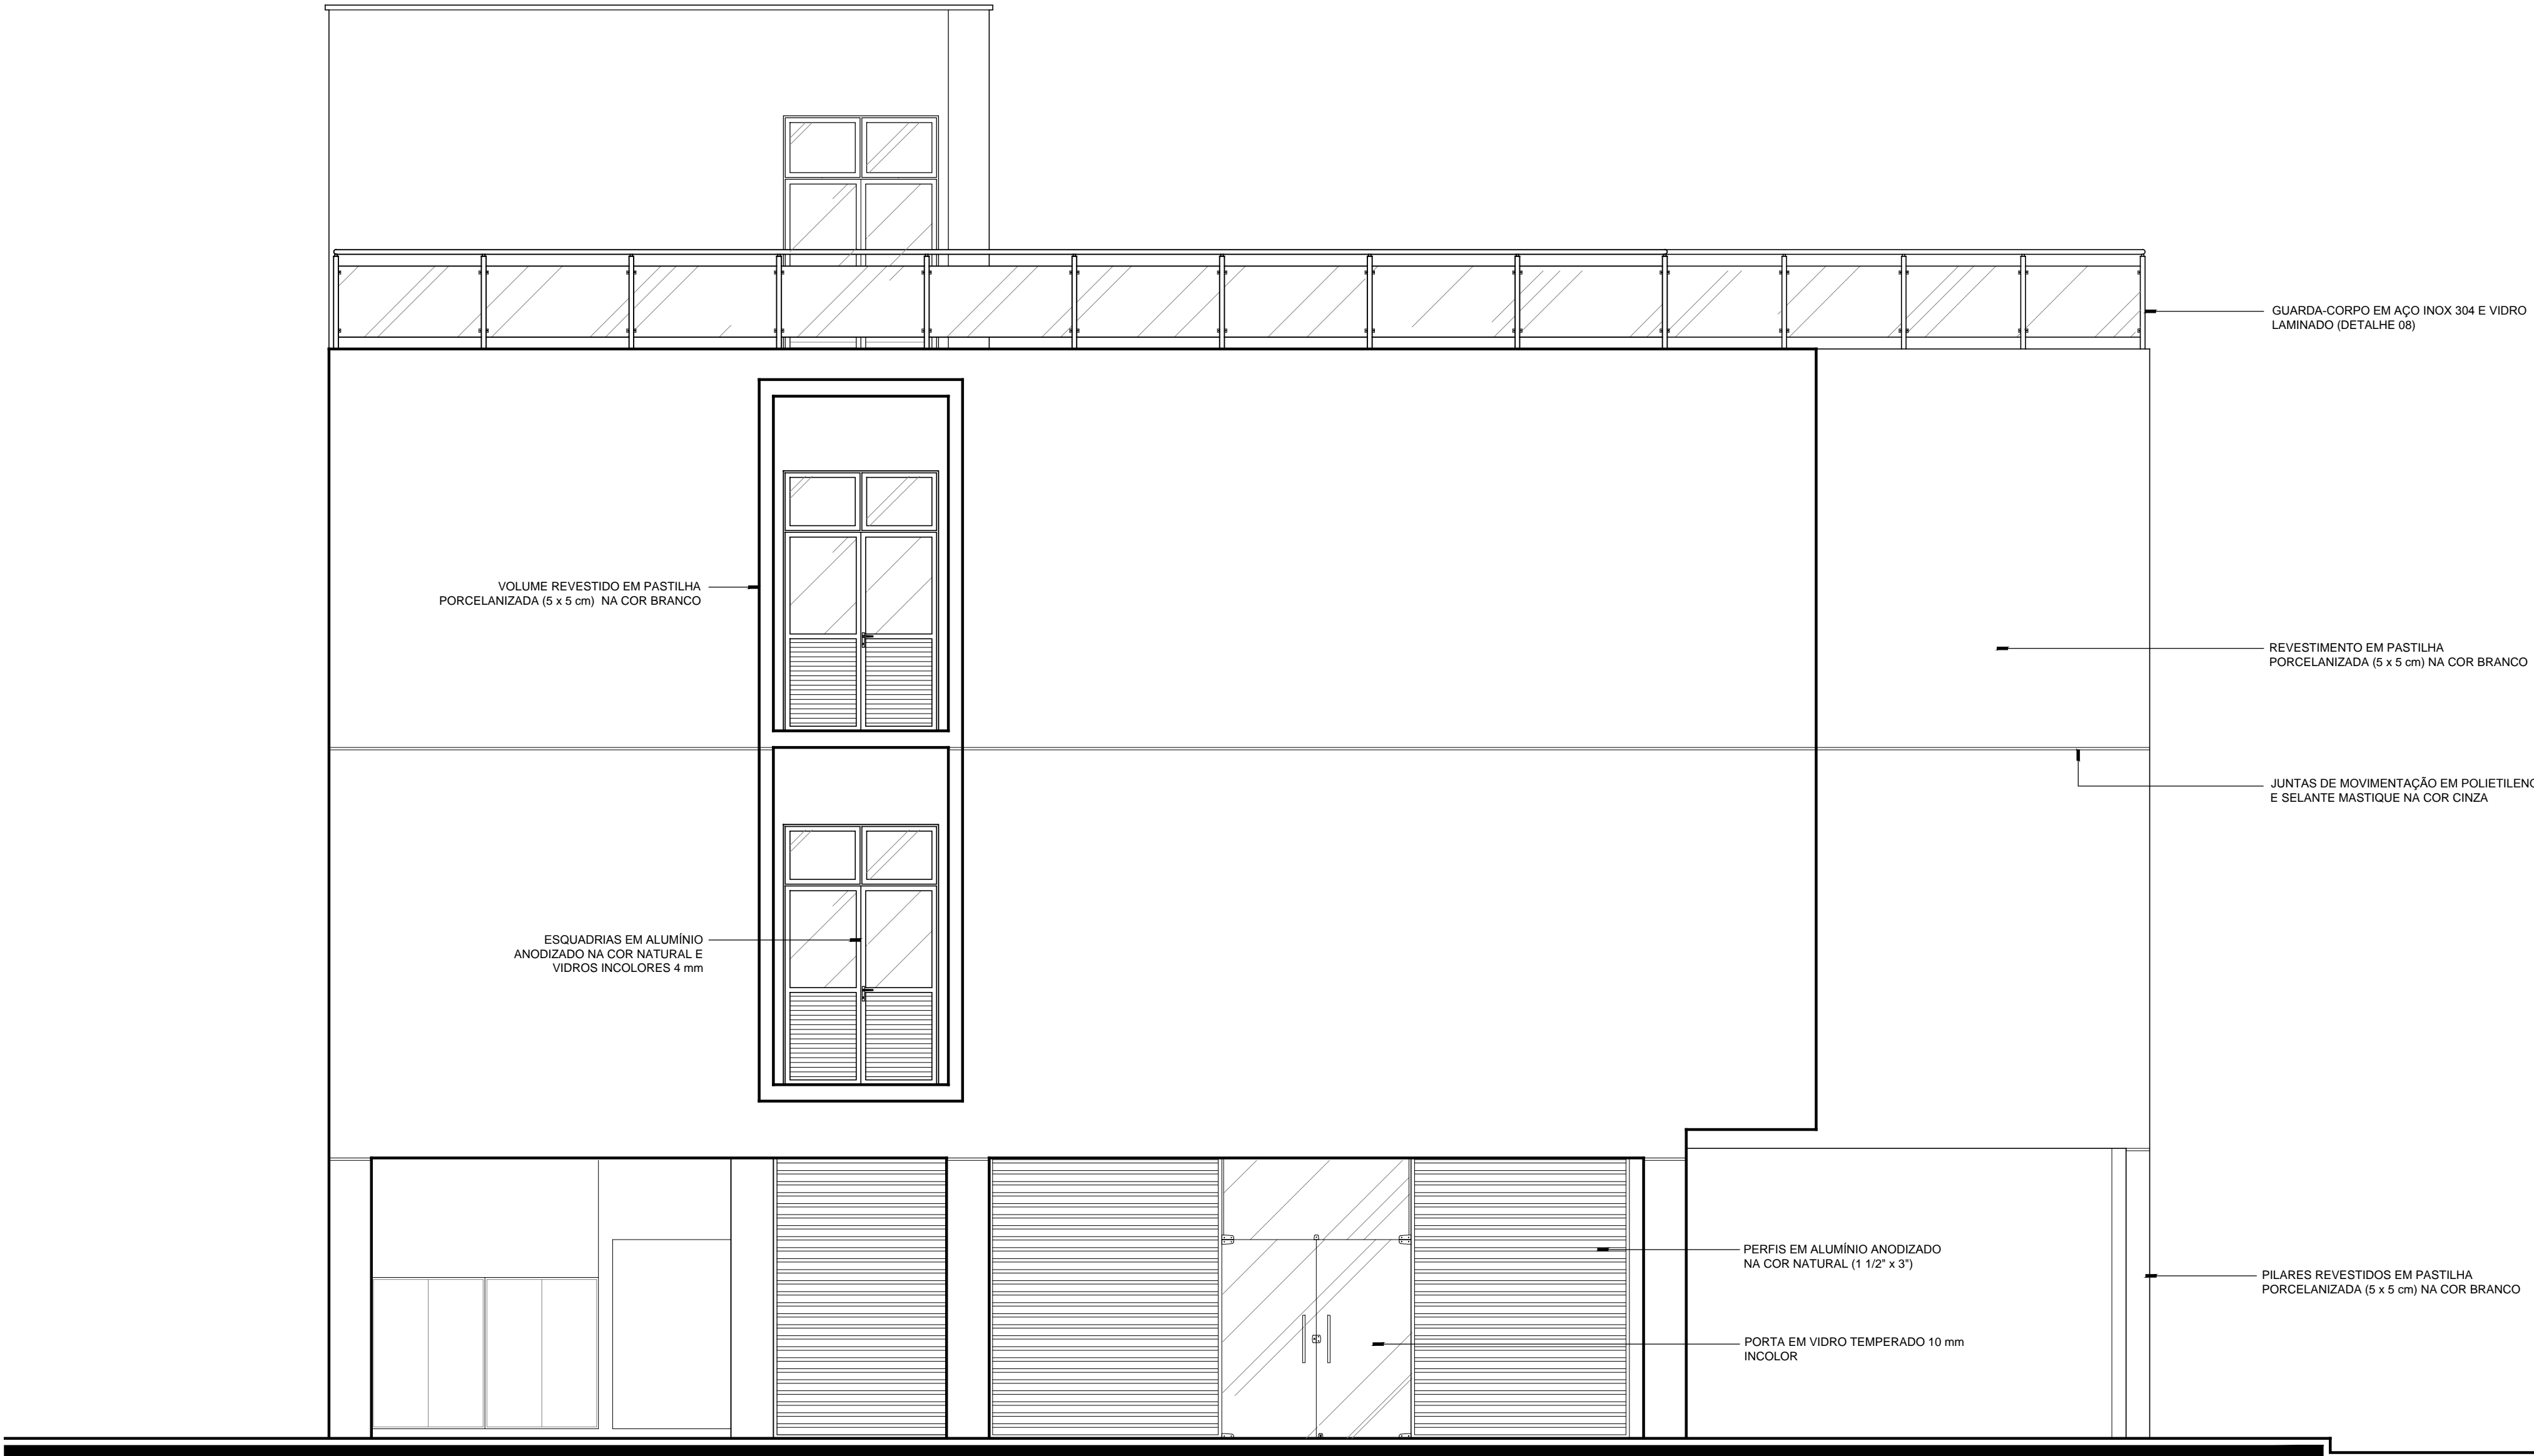

FACHADA SUL
ESCALA 1/50

CARIMBOS:

REPRESENTANTE LEGAL LUIZ PEDRO DE ARAÚJO SUPERINTENDENTE - MAT. Nº 0347088	AUTOR: SILENO CIRNE TRINDADE ARQUITETO E URBANISTA - CAU Nº A24329-9	RESPONSÁVEL PELA OBRA
---	---	-----------------------

UNIVERSIDADE FEDERAL DO RIO GRANDE DO NORTE
SUPERINTENDÊNCIA DE INFRAESTRUTURA

INFRA UFRN

SUPERINTENDENTE PROF. LUIZ PEDRO DE ARAÚJO	MATRICULA Nº: 0347088
AUTOR DO PROJETO SILENO CIRNE TRINDADE	CAU Nº: A24329-9

PROJETO
PROJETO ARQUITETÔNICO

LOCAL
CAMPUS CENTRAL DA UFRN - AV. SEN. SALGADO FILHO, 3000 - 59078-970 - NATAL - RN

OBRA
NÚCLEO EM ENERGIAS RENOVÁVEIS


ASSUNTO
FACHADAS OESTE e SUL

ARQUIVO
ARQ-NÚCLEO EM ENERGIAS RENOVÁVEIS-2017-V20.dwg

PROCESSO SPAC Nº 23077.07610/2016-61	REQUISIÇÃO SPAC Nº -	ART Nº -	BRANCHA Nº
DATA OUTUBRO/2017	ESCALA(S) 1/50	DIGITALIZAÇÃO JESSE / MARIA CLARA	


OBSERVAÇÕES
DÚVIDAS SOBRE O PROJETO: CONTATE O(A) AUTOR(A) - INFRAUFRN - TEL. (84) 3342-2399
DIREITOS AUTORAIS RESERVADOS - PROIBIDA QUALQUER MODIFICAÇÃO OU REPRODUÇÃO NO TODO
OU EM PARTE, SEM PRÉVIO CONSENTIMENTO DO AUTOR, DE ACORDO COM A LEI FEDERAL 9.610/98.

09₁₁

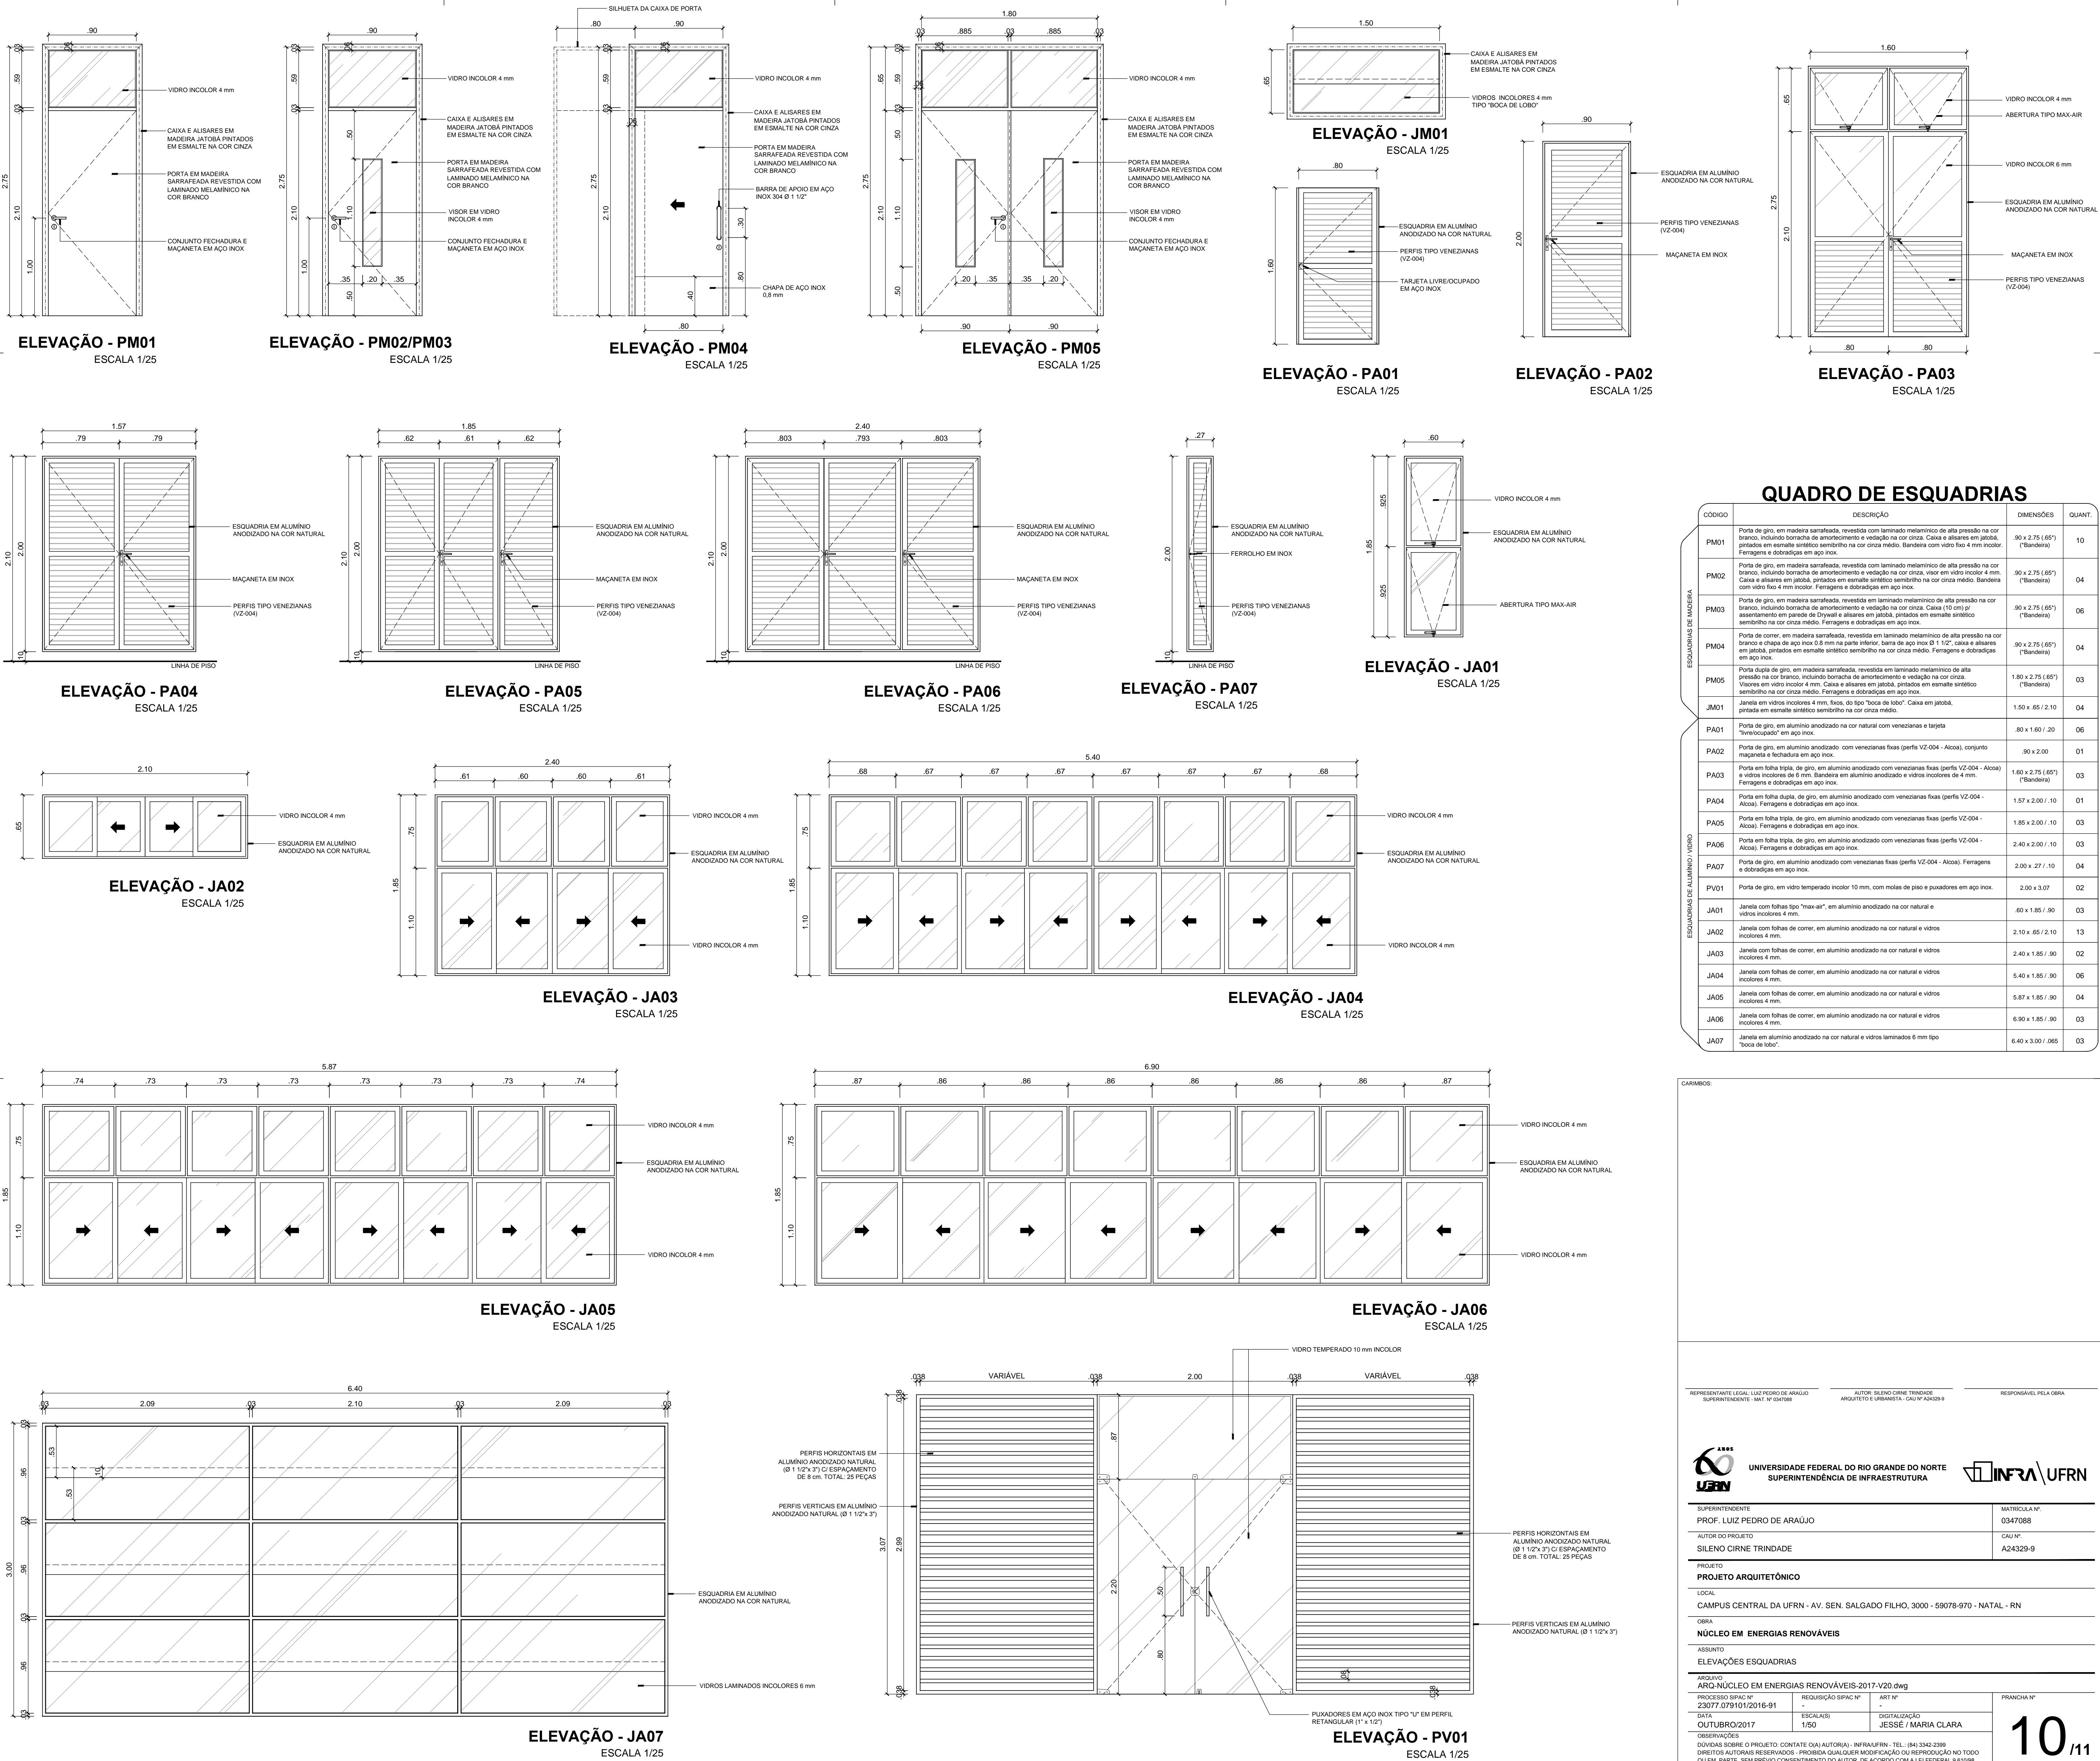

CARIMBOS:

REPRESENTANTE LEGAL: LUIZ PEDRO DE ARAÚJO SUPERINTENDENTE - MAT. Nº 0347088	AUTOR: SILENO CIRNE TRINDADE ARQUITETO E URBANISTA - CAU Nº A24329-9	RESPONSÁVEL PELA OBRA
 UNIVERSIDADE FEDERAL DO RIO GRANDE DO NORTE SUPERINTENDÊNCIA DE INFRAESTRUTURA		
SUPERINTENDENTE PROF. LUIZ PEDRO DE ARAÚJO	MATRÍCULA Nº: 0347088	
AUTOR DO PROJETO SILENO CIRNE TRINDADE	CAU Nº: A24329-9	
PROJETO PROJETO ARQUITETÔNICO		
LOCAL CAMPUS CENTRAL DA UFRN - AV. SEN. SALGADO FILHO, 3000 - 59078-970 - NATAL - RN		
OBRA NÚCLEO EM ENERGIAS RENOVÁVEIS		
ASSUNTO ELEVACÕES ESQUADRIAS		
ARQUIVO ARQ-NÚCLEO EM ENERGIAS RENOVÁVEIS-2017-V20.dwg		
PROCESSO SIPAC Nº 23077.079101/2016-91	REQUISIÇÃO SIPAC Nº - ESCALA: 1/50	ART Nº - DIGITALIZAÇÃO JESSÉ / MARIA CLARA
DATA OUTUBRO/2017		
OBSERVAÇÕES DÚVIDAS SOBRE O PROJETO, CONTATE O(A) AUTOR(A) - INFRAUFRN - TEL: (84) 3342-2398 DIREITOS AUTORAIS RESERVADOS - PROIBIDA QUALQUER MODIFICAÇÃO OU REPRODUÇÃO NO TODO OU EM PARTE, SEM PRÉVIO CONSENTIMENTO DO AUTOR, DE ACORDO COM A LEI FEDERAL, 9.818/98.		

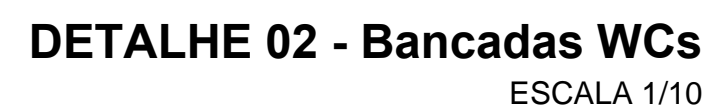11 / 11