



**PLANTA BAIXA - COBERTURA**  
ESCALA 1:75

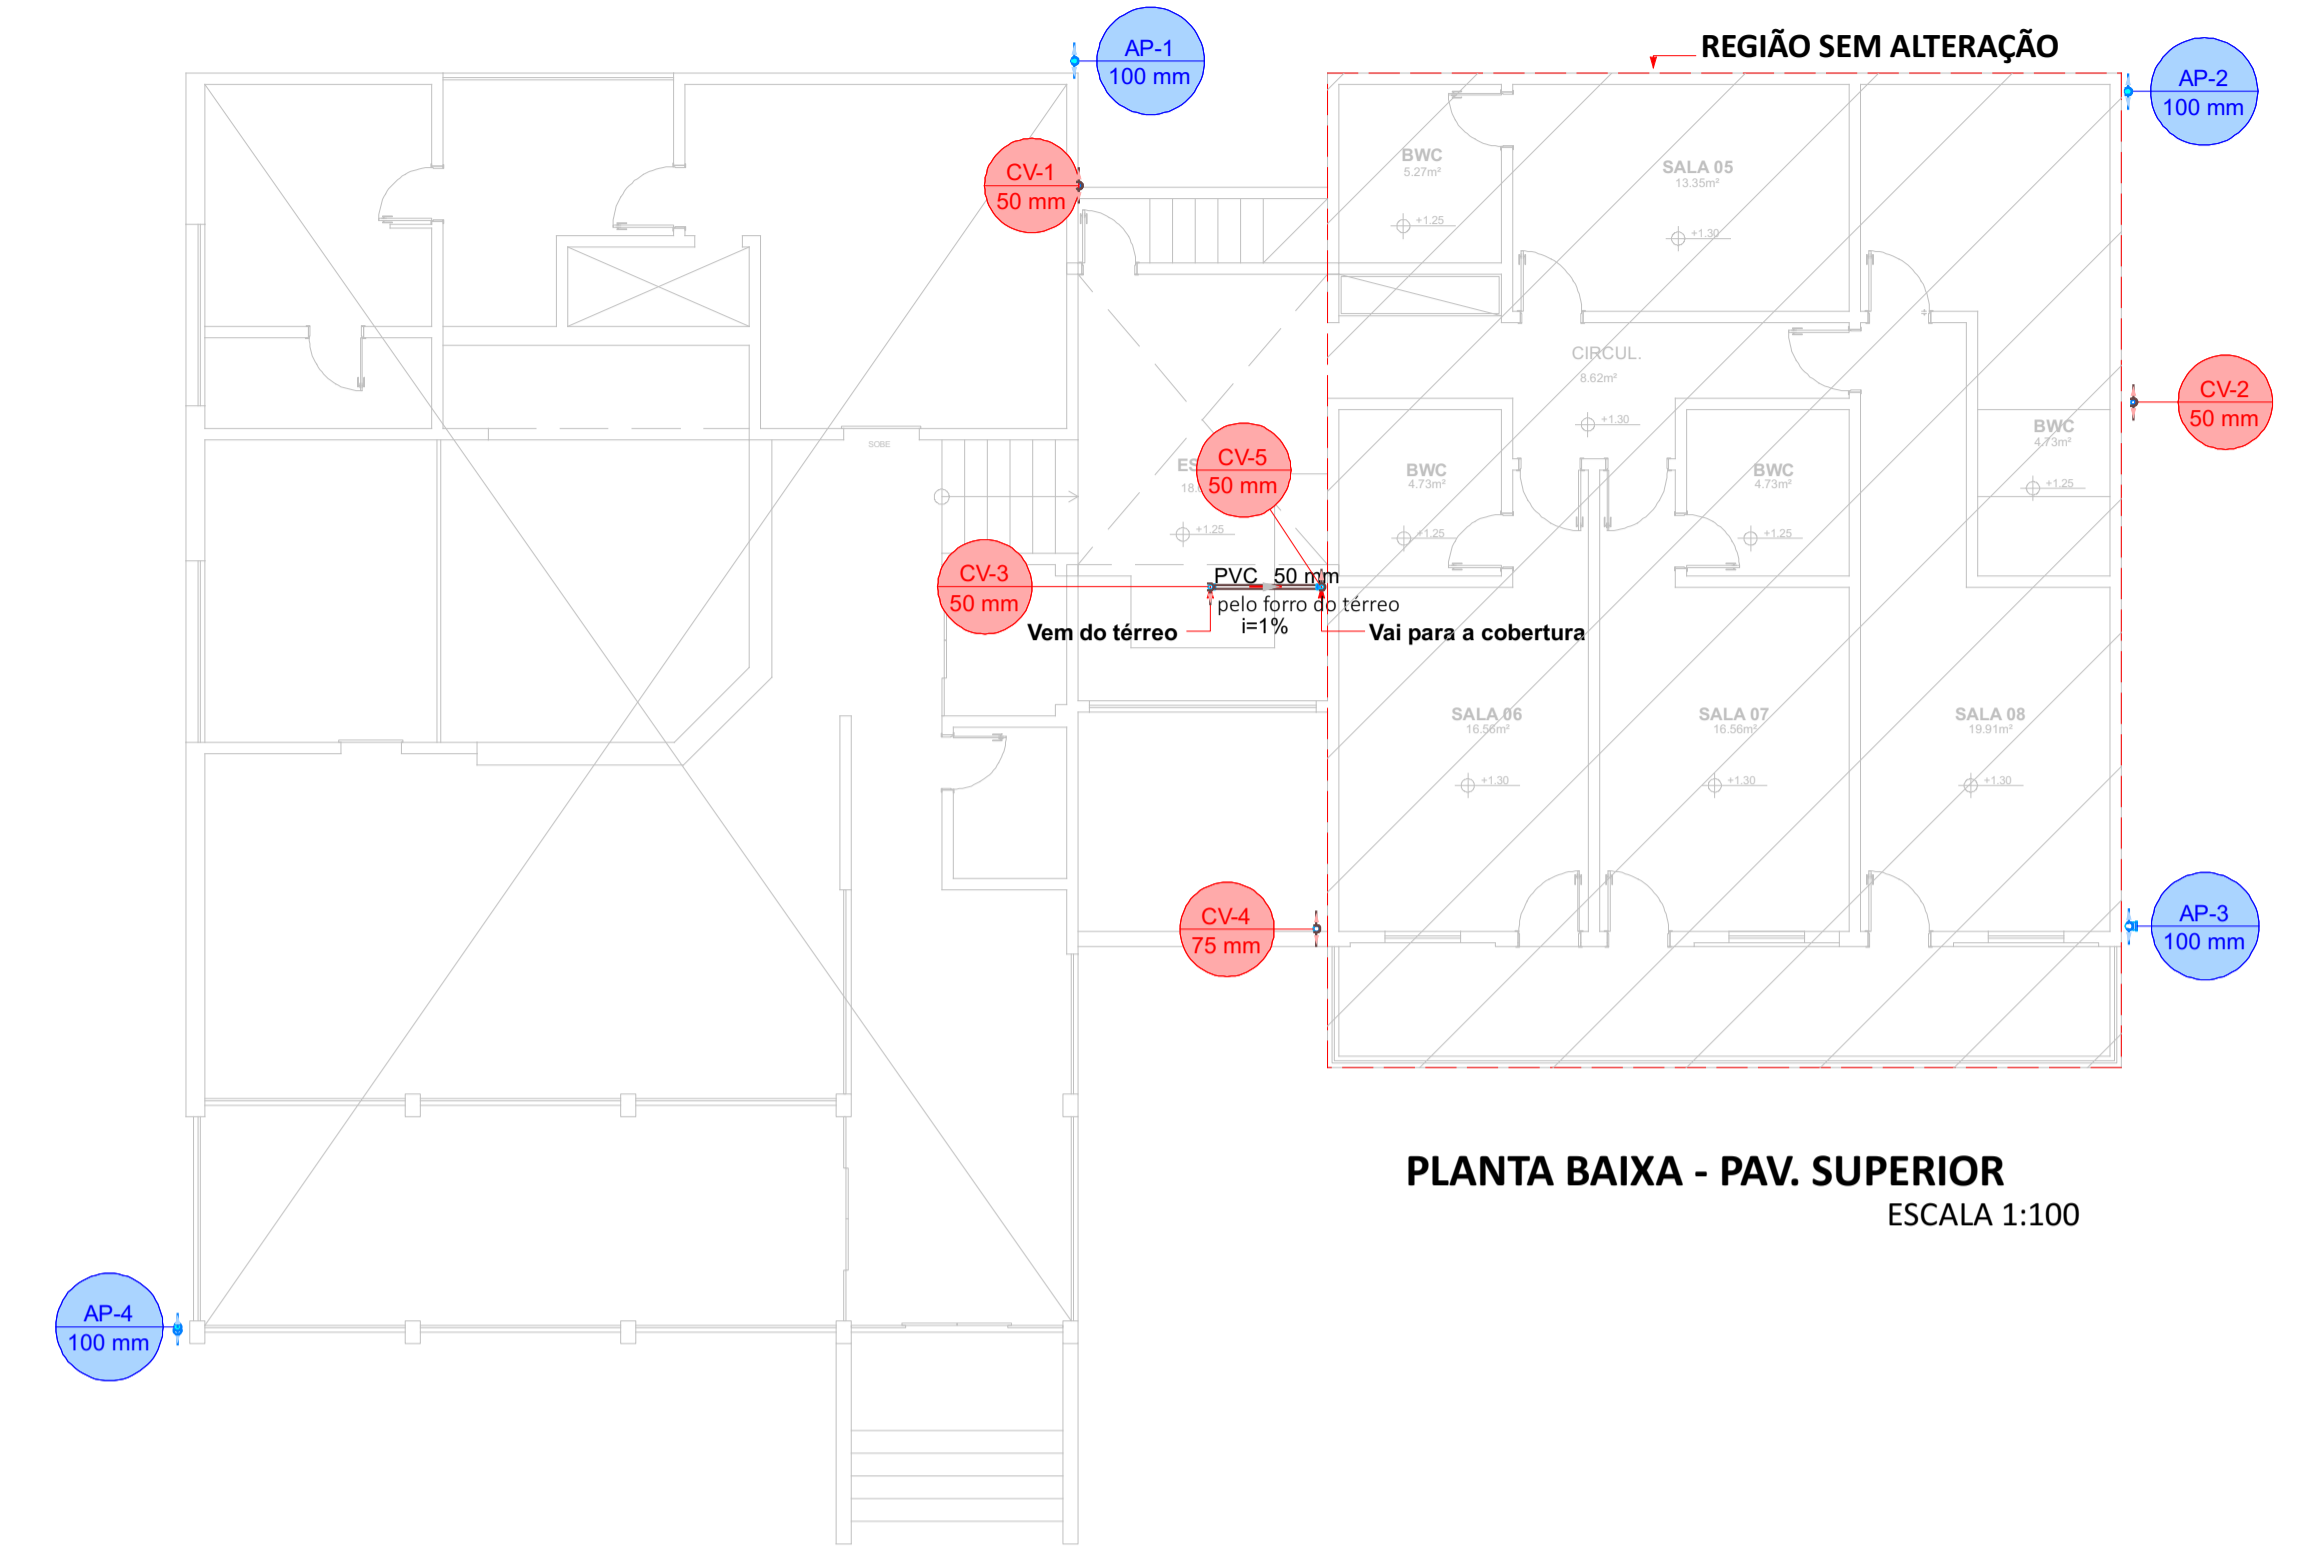


**PLANTA BAIXA - PAV. SUPERIOR**  
ESCALA 1:100

REVISÃO N.º	ASSUNTO:	DATA:
00	EMIÇÃO INICIAL	06/03/2024
-	-	-
-	-	-

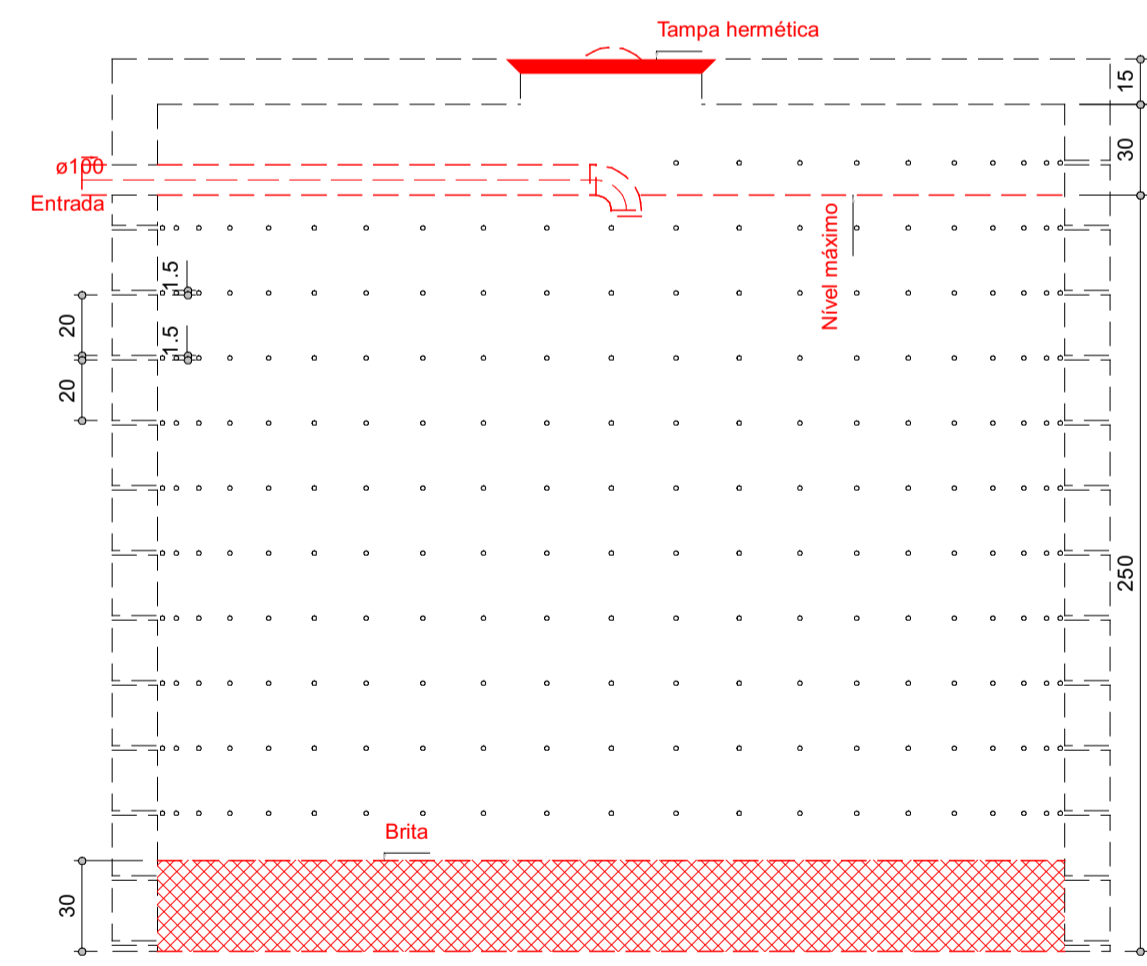

**SUMIDOUROS - CORTE**  
ESCALA 1:25

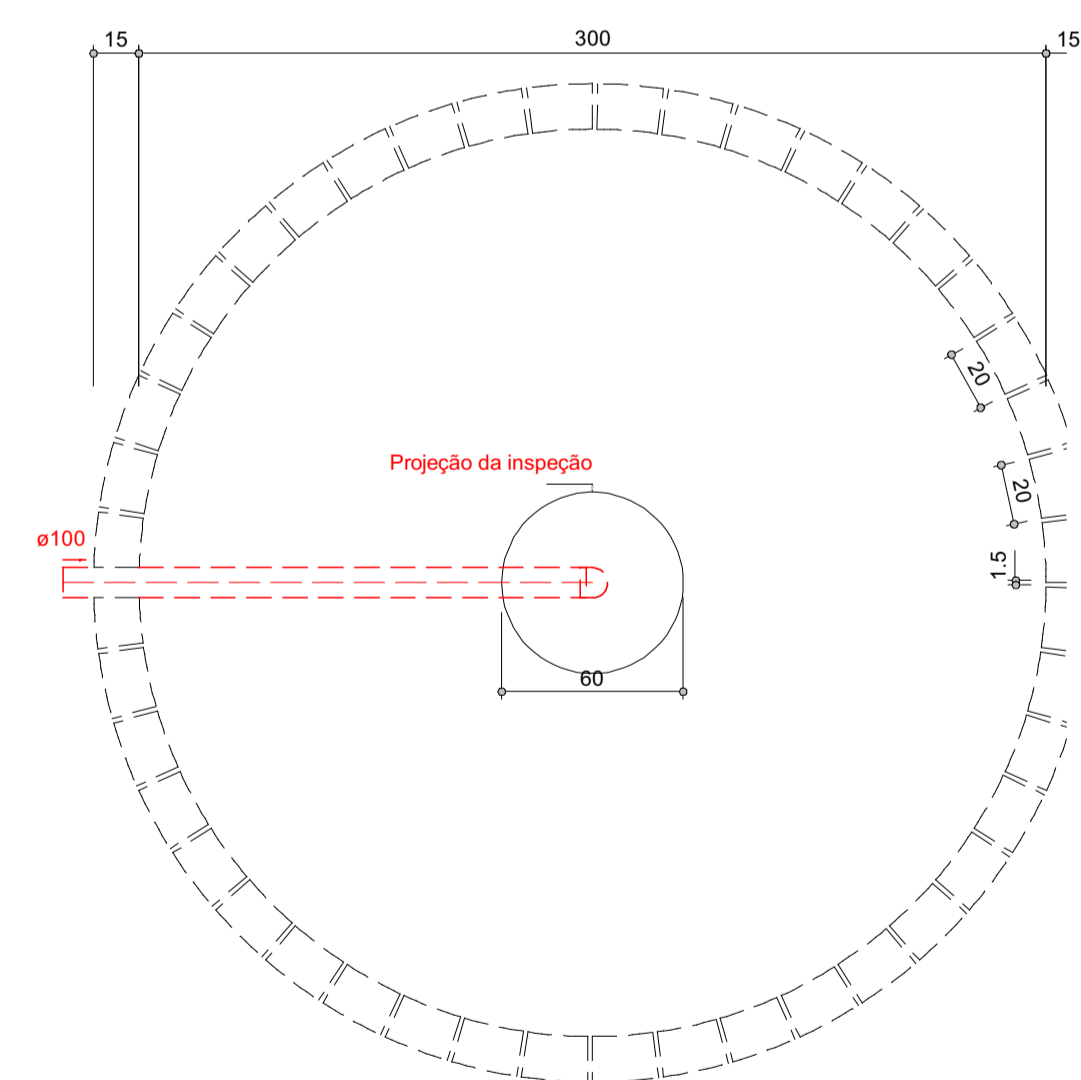

**SUMIDOUROS - PLANTA BAIXA**  
ESCALA 1:25

Lista de materiais - Térreo - Parte 1	Lista de materiais - Térreo - Parte 2	Lista de materiais - Térreo - Parte 3	Lista de materiais - Térreo - Parte 4
Esgoto	Joelho 90 c/anel p/ esgoto secundário	Caixas de Passagem	100 mm 31.11 m
Caixas de Passagem	40 mm - 1.1/2"	Caixa de inspeção esgoto simples	75 mm 0.4 m
Caixa de inspeção esgoto simples CE- 60x60 cm	Junção simples	CE- 60x60 cm	
100 mm - 50 mm	100 mm - 100 mm	PVC Esgoto	
100 mm - 100 mm	Luva simples	Tubo rígido c/ ponta lisa	
Caixa sifonada 100x100x50	100 mm	100 mm - 4"	25.52 m
4 pc	50 mm	75 mm - 3"	9.5 m
Sifão de copo p/ pia e lavatório	75 mm	Pluvial	
1" - 1.1/2"	75 mm	Caixas de Passagem	
3 pc	Redução excêntrica	Caixa de areia pluvial PVC	
1" - 2"	100 mm - 50 mm	CA PVC - 30 cm	1 pc
1 pc	Tubo rígido c/ ponta lisa	Caixa de areia pluvial sem grelha CA- 60x60cm	6 pc
Válvula p/ lavatório e tanque	100 mm - 4"	Calha metálica	
1"	24.85 m	Calha retangular	
3 pc	40 mm	100 mm x 100 mm	31.99 m
Válvula p/ pia	50 mm - 2"	PVC série R	
1"	6.31 m	CAP Série R	
1 pc	5.28 m	100 mm	1 pc
PVC Esgoto	2.52 m	Joelho 45° Série R	1 pc
Anel de borracha	Vedação p/ saída de vaso sanitário	100 mm	5 pc
100 mm - 4"	100 mm	Joelho 90° Série R	4 pc
11 pc	Unidades de tratamento	100 mm - 100 mm	1 pc
50 mm - 2"	Alça	Ferro	1 pc
15 pc	100 mm	Argamassa	2.11 m³
75 mm - 3"	Argamassa	Brita	4.24 m³
2 pc	40 mm	3 pc	3 pc
Curva 90 curta	50 mm	6 pc	2 pc
100 mm	75 mm	2 pc	1 pc
40 mm	Joelho 90	100 mm	1056 pc
3 pc	100 mm	Furado	
3 pc	50 mm	Esgoto (existente)	
4 pc	2 pc		
Brita			
30			

Lista de materiais - Pav. Superior
Pluvial
PVC série R
Joelho 90° Série R
100 mm
Tubo PVC rígido Série R ponta - bolsa
100 mm
10.27 m
Ventilação
PVC Esgoto
Anel de borracha
50 mm - 2"
4 pc
75 mm - 3"
1 pc
Joelho 90
50 mm
2 pc
Luva simples
50 mm
3 pc
75 mm
2 pc
Tubo rígido c/ ponta lisa
50 mm - 2"
9.56 m
75 mm - 3"
2.88 m

Lista de materiais - Cobertura
Pluvial
Calha metálica
Adaptador para boca semi-circular
100 mm x 100 mm
4 pc
Cabeceira retangular
100 mm x 100 mm
8 pc
Calha retangular
100 mm x 100 mm
46.79 m
PVC série R
Joelho 90° Série R
100 mm
8 pc
Tubo PVC rígido Série R ponta - bolsa
100 mm
13.67 m
Ventilação
PVC Esgoto
Terminal de ventilação
50 mm
3 pc
75 mm
1 pc
Tubo rígido c/ ponta lisa
50 mm - 2"
7.8 m
75 mm - 3"
2.57 m

CARIMBOS:

REPRESENTANTE LEGAL: LUIZ PEDRO DE ARAÚJO SUPERINTENDENTE	MATHEUS HENRIQUE DO NASCIMENTO OLIVEIRA ENGENHEIRO CIVIL - CREA N.º 211871688-5	RESPONSÁVEL PELA OBRA
--	--	-----------------------

**INFRA UFRN** UNIVERSIDADE FEDERAL DO RIO GRANDE DO NORTE  
SUPERINTENDÊNCIA DE INFRAESTRUTURA

SUPERINTENDENTE	PROF. LUIZ PEDRO DE ARAÚJO
AUTORIA DO PROJETO	MATHEUS HENRIQUE DO NASCIMENTO OLIVEIRA
PROJETO	PROJETO DE INSTALAÇÕES HIDROSSANITÁRIAS
LOCAL	CAMPUS CENTRAL DA UFRN - AV. SEN. SALGADO FILHO, 3000 - 59078-970 - NATAL - RN
OBRA	REFORMADA CASA DA STI PARA USO PELO IMD
ASSUNTO	

ARQUIVO	505-IMD-ANEXO STI-HID-2024-REFORMA-V01-1	FRANCHA N.º	
PROCESSO SIPAC N.º	23077.024682/2023-52	REQUISIÇÃO SIPAC N.º	RN20240680227
DATA	06/03/2024	ESCALAS/INDICADAS	DIGITALIZAÇÃO MATHEUS OLIVEIRA

OBSERVAÇÕES  
DÚVIDAS SOBRE O PROJETO: CONTATE O(A) AUTOR(A) - INFRAUFRN - TEL.: (84) 3342-2399  
DIREITOS AUTORAIS RESERVADOS - PROIBIDA QUALQUER MODIFICAÇÃO OU REPRODUÇÃO NO TODO OU EM PARTE, SEM PREVIO CONSENTIMENTO DO AUTOR, DE ACORDO COM A LEI FEDERAL 9.610/98

**2 / 2**